



SERVIÇO PÚBLICO FEDERAL


Ministério do Desenvolvimento Agrário e Agricultura Familiar - MDA


Instituto Nacional de Colonização e Reforma Agrária - INCRA



Superintendência Regional em Sergipe - SR(23) - Sergipe

ANEXO 6



Plantas do Projeto

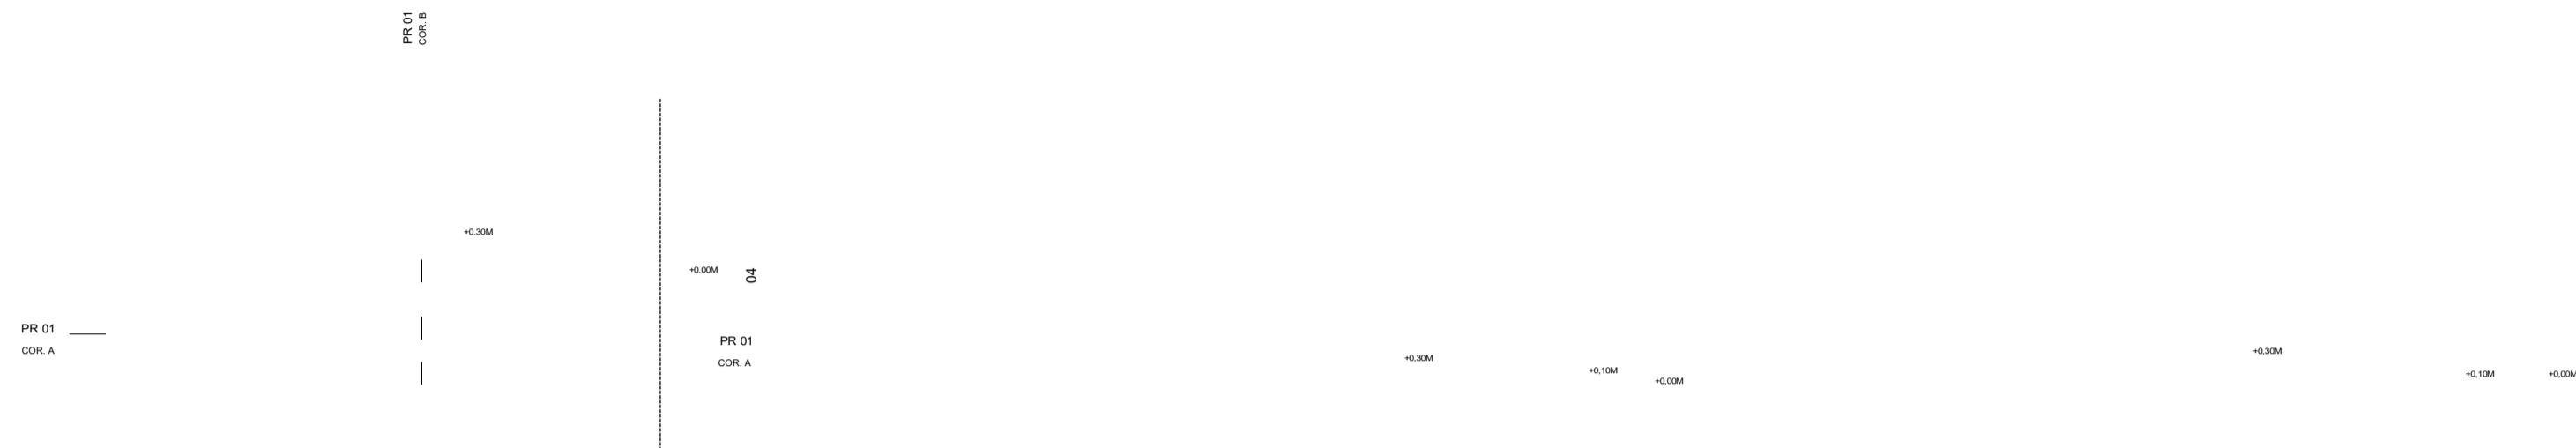


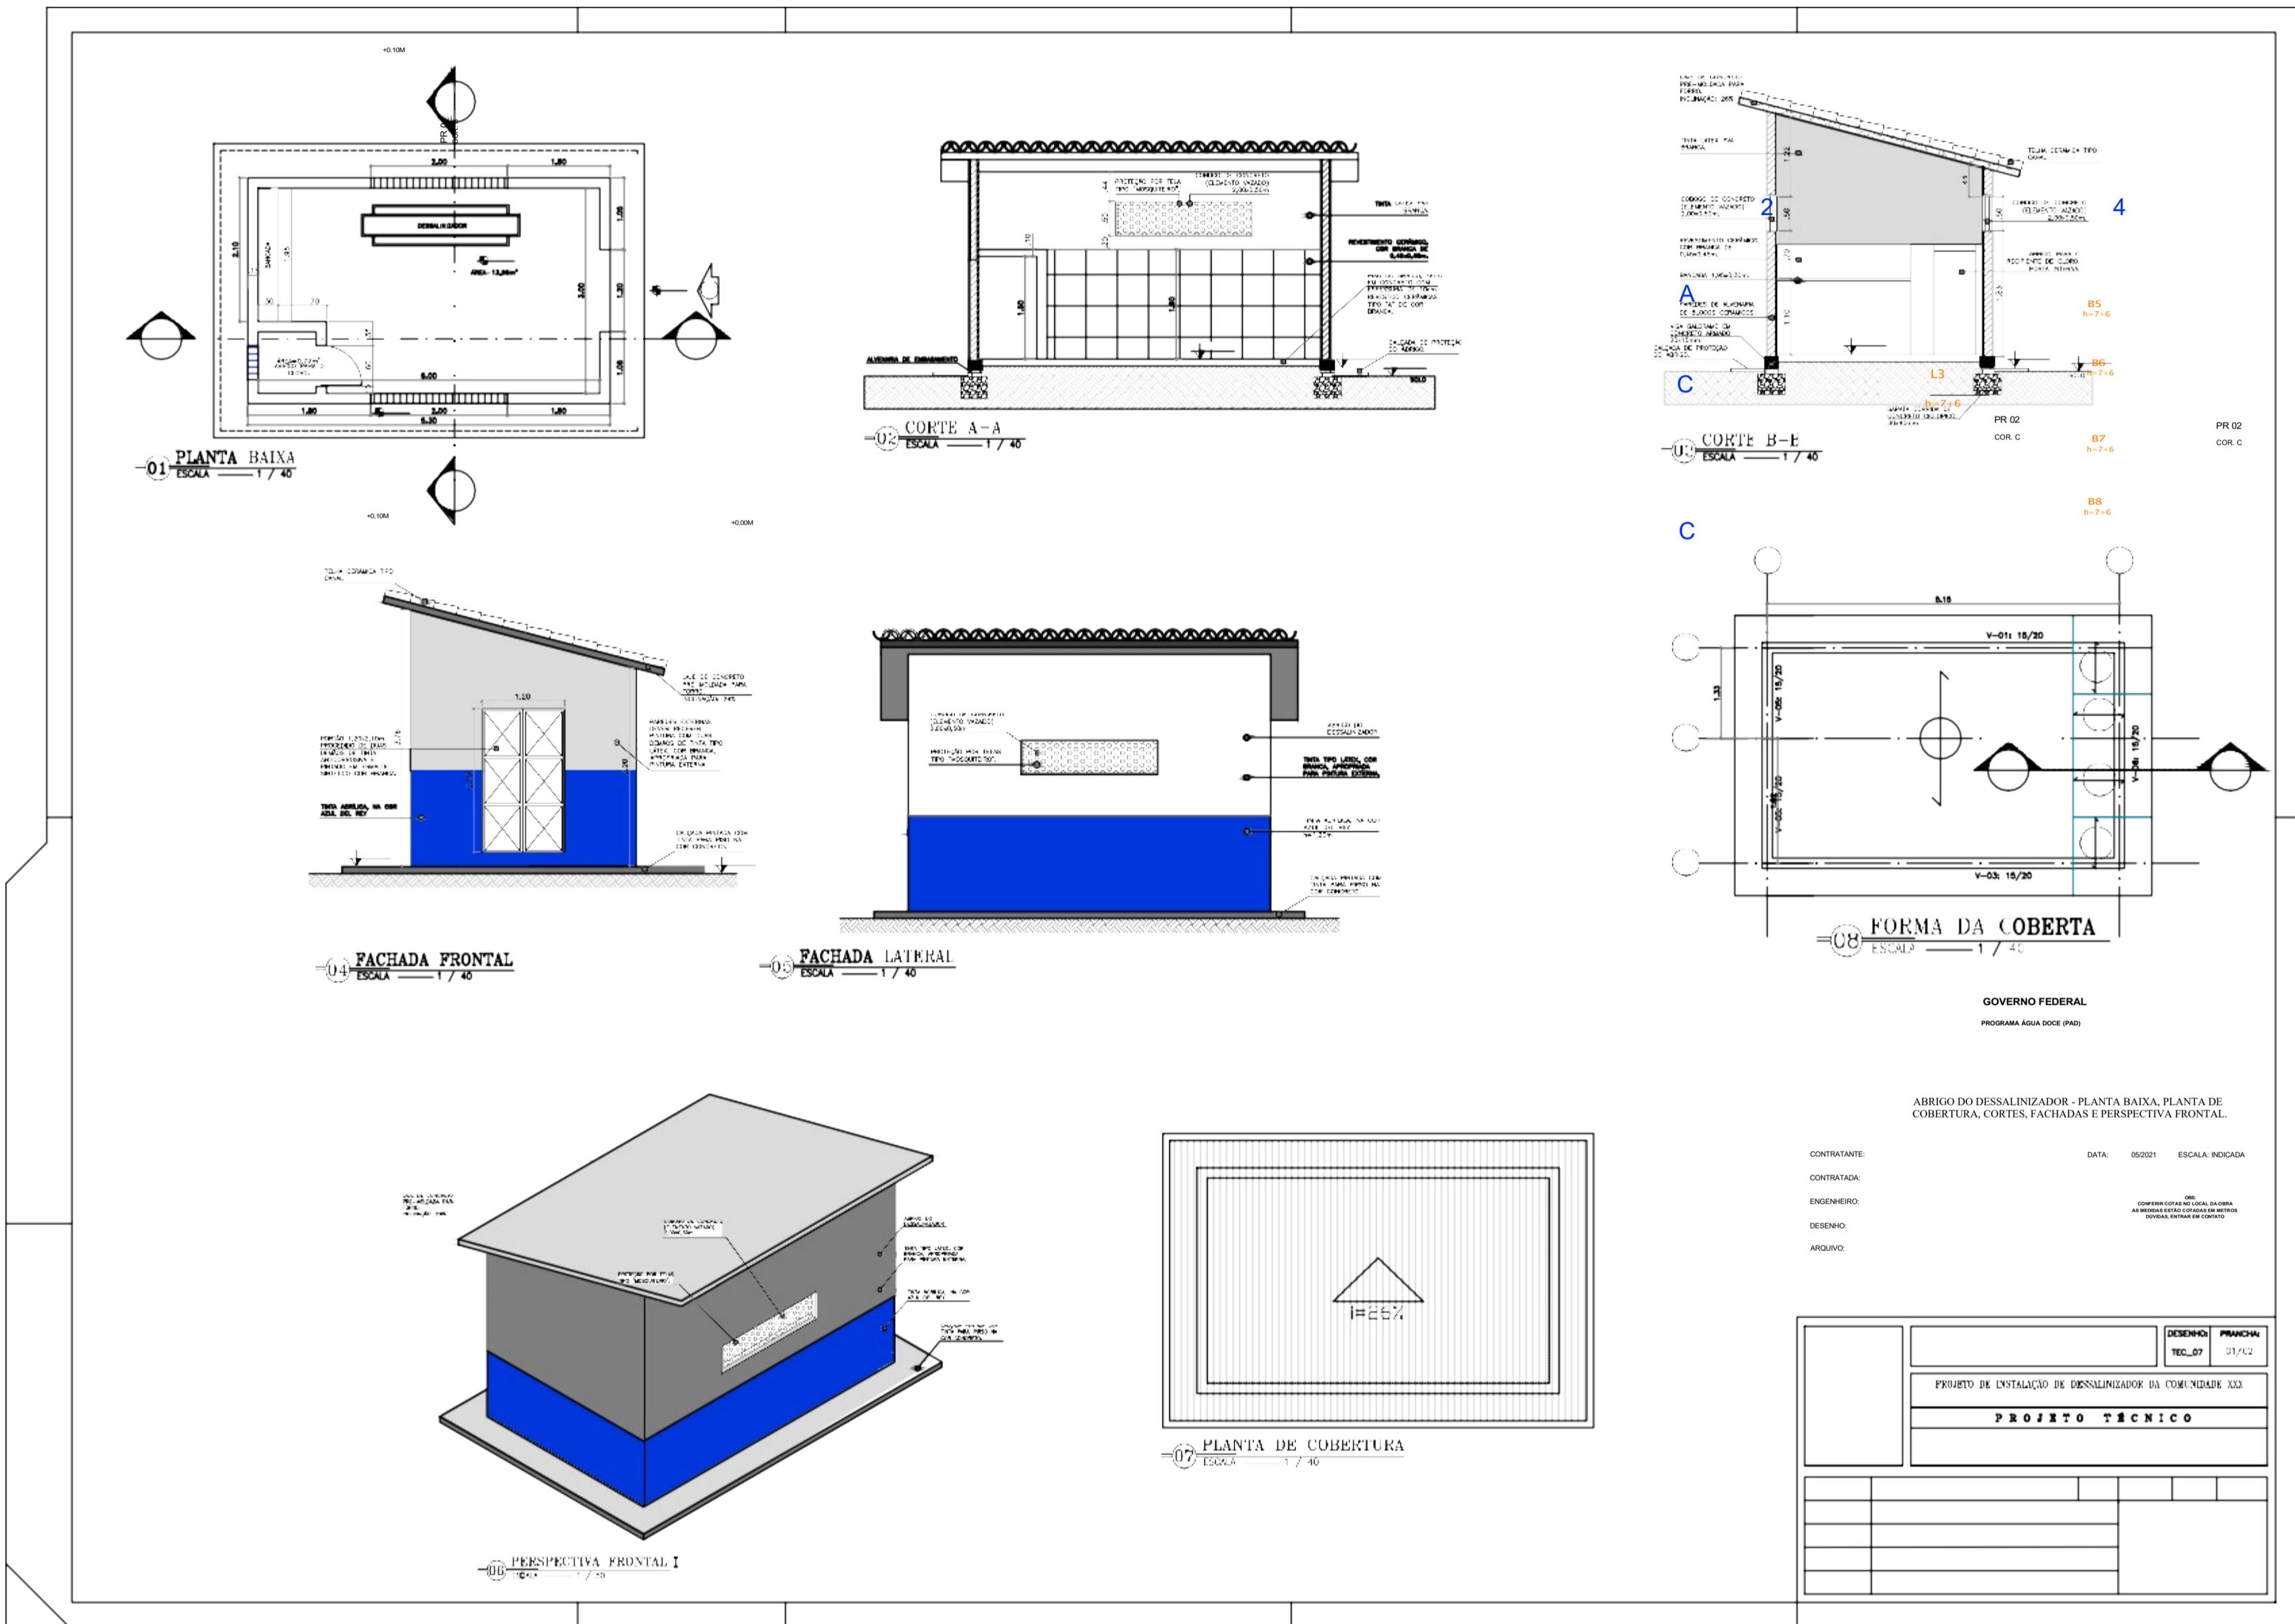


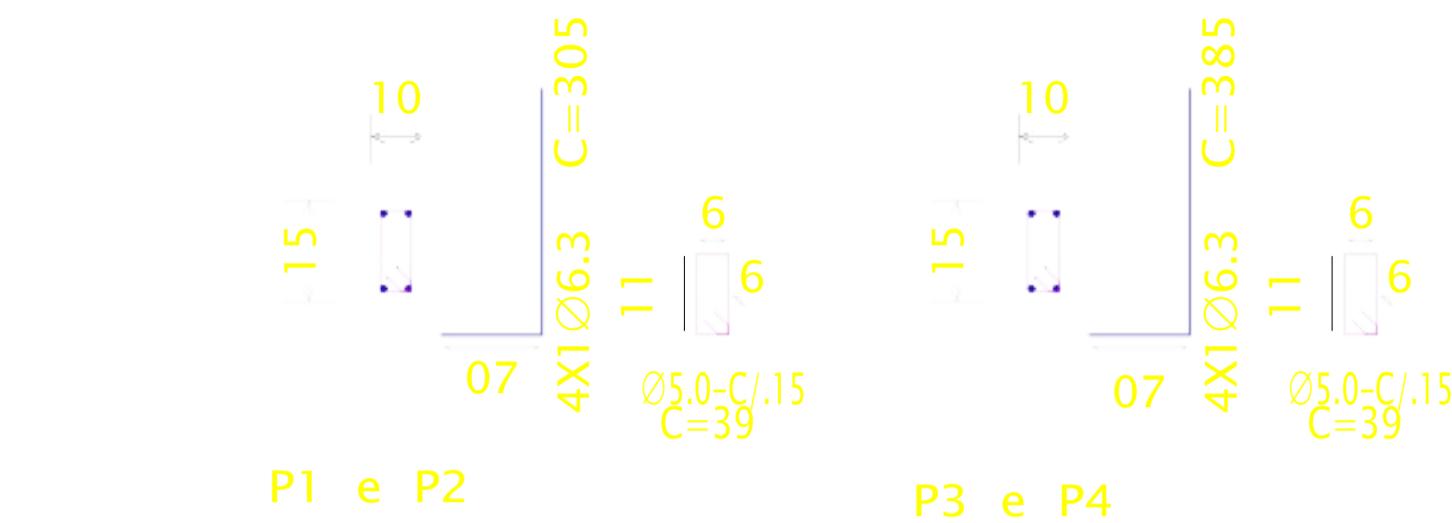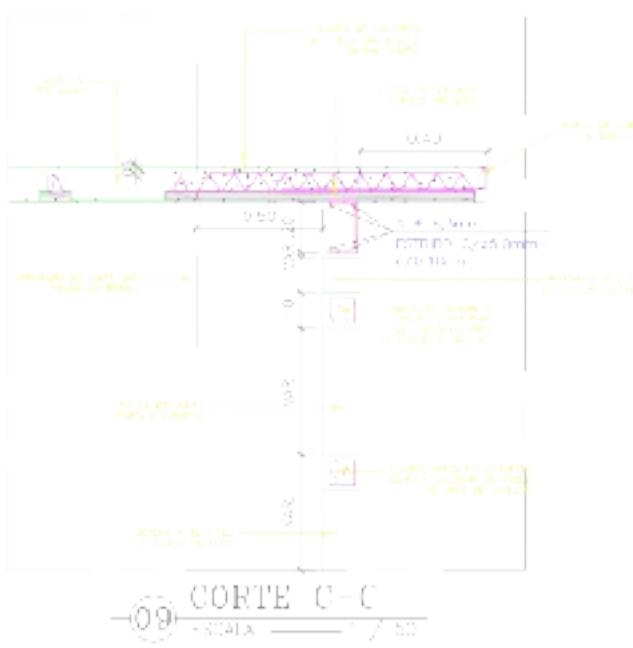

=12 DETALHAMENTO DOS FILARES
ESCALA: 1 / 50

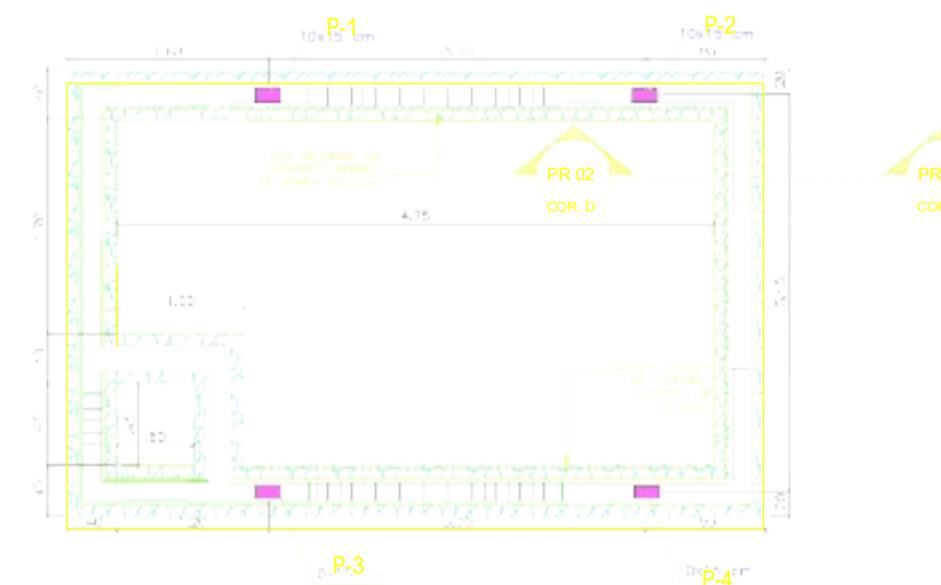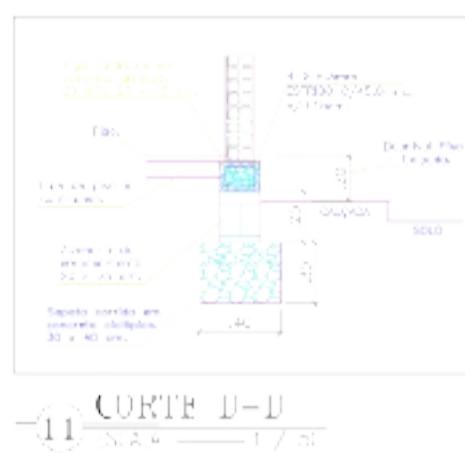




=10 ESCALA: 1 / 50

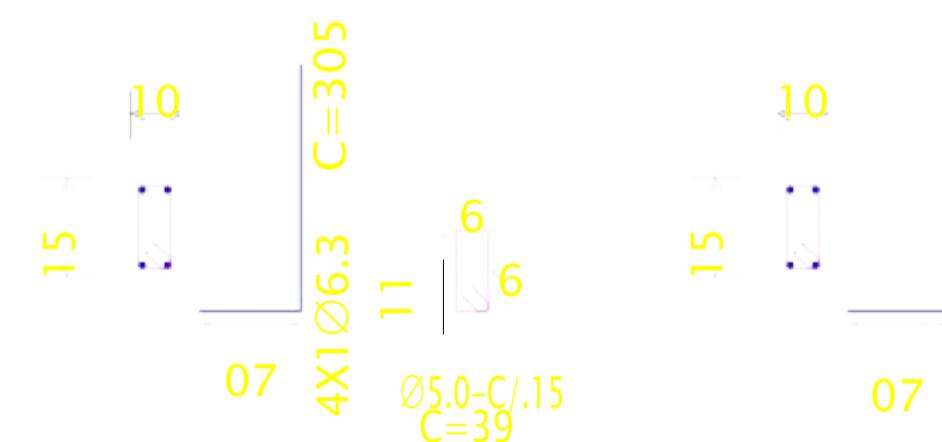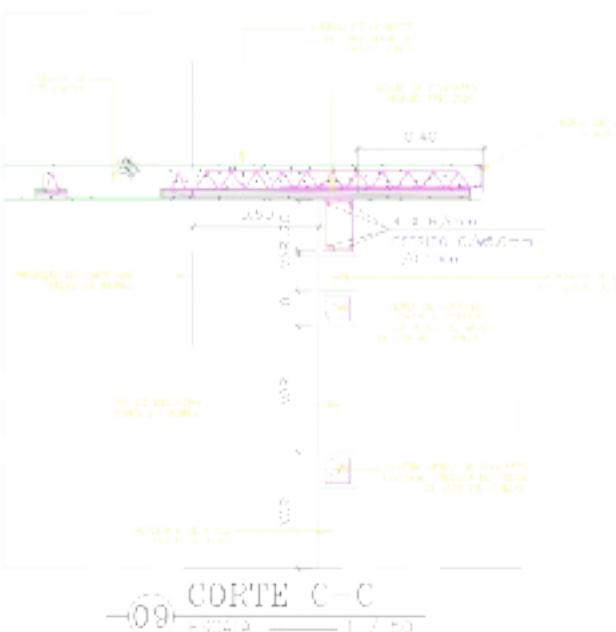


=12 DETALHAMENTO DOS FILARES
ESCALA: 1 / 50


GOVERNO FEDERAL		PRANCHA			
PROJETO: PROGRAMA ÁGUA DOCE (PAD) SALVADOR-BA		FEV_07 02/22			
PROJETO TÉCNICO					
ABRIGO DO DESSALINIZADOR - ESTRUTURAL E DETALHAMENTOS CONSTRUTIVOS.					
CONTRATANTE:		DATA:	05/2021	ESCALA:	INDICADA
CONTRATADA:					
ENGENHEIRO:					
DESENHO:					


ARQUIVO:		
----------	--	--

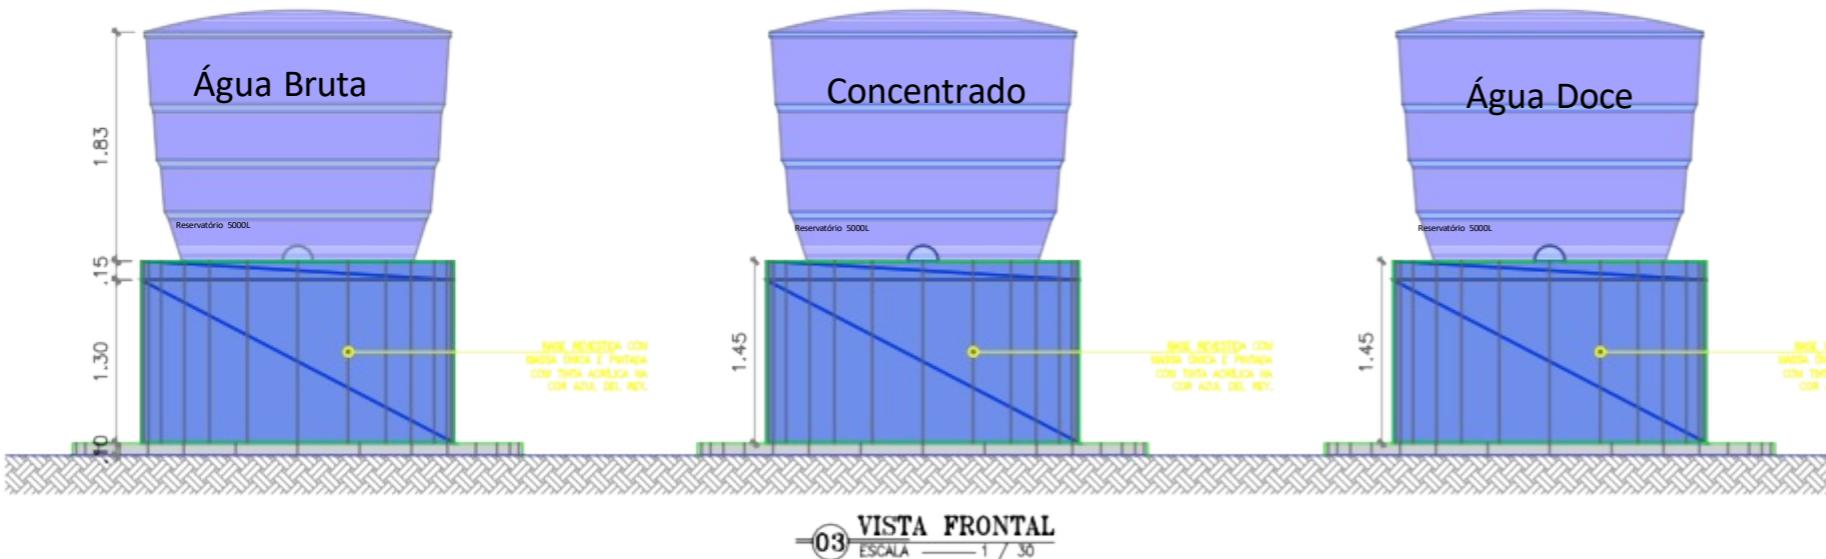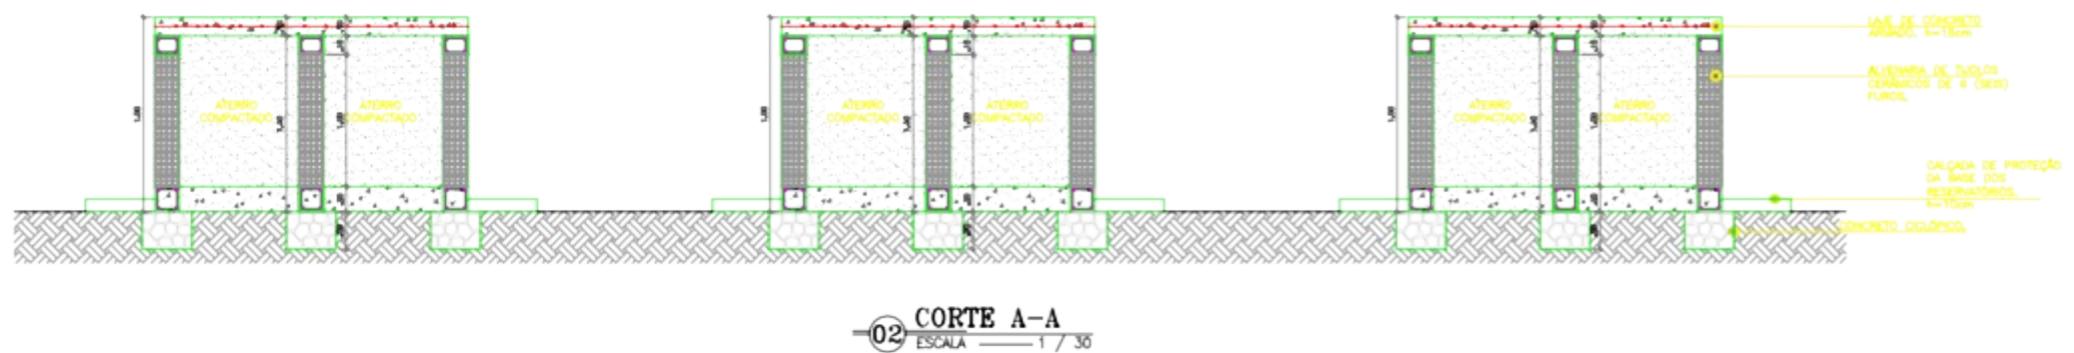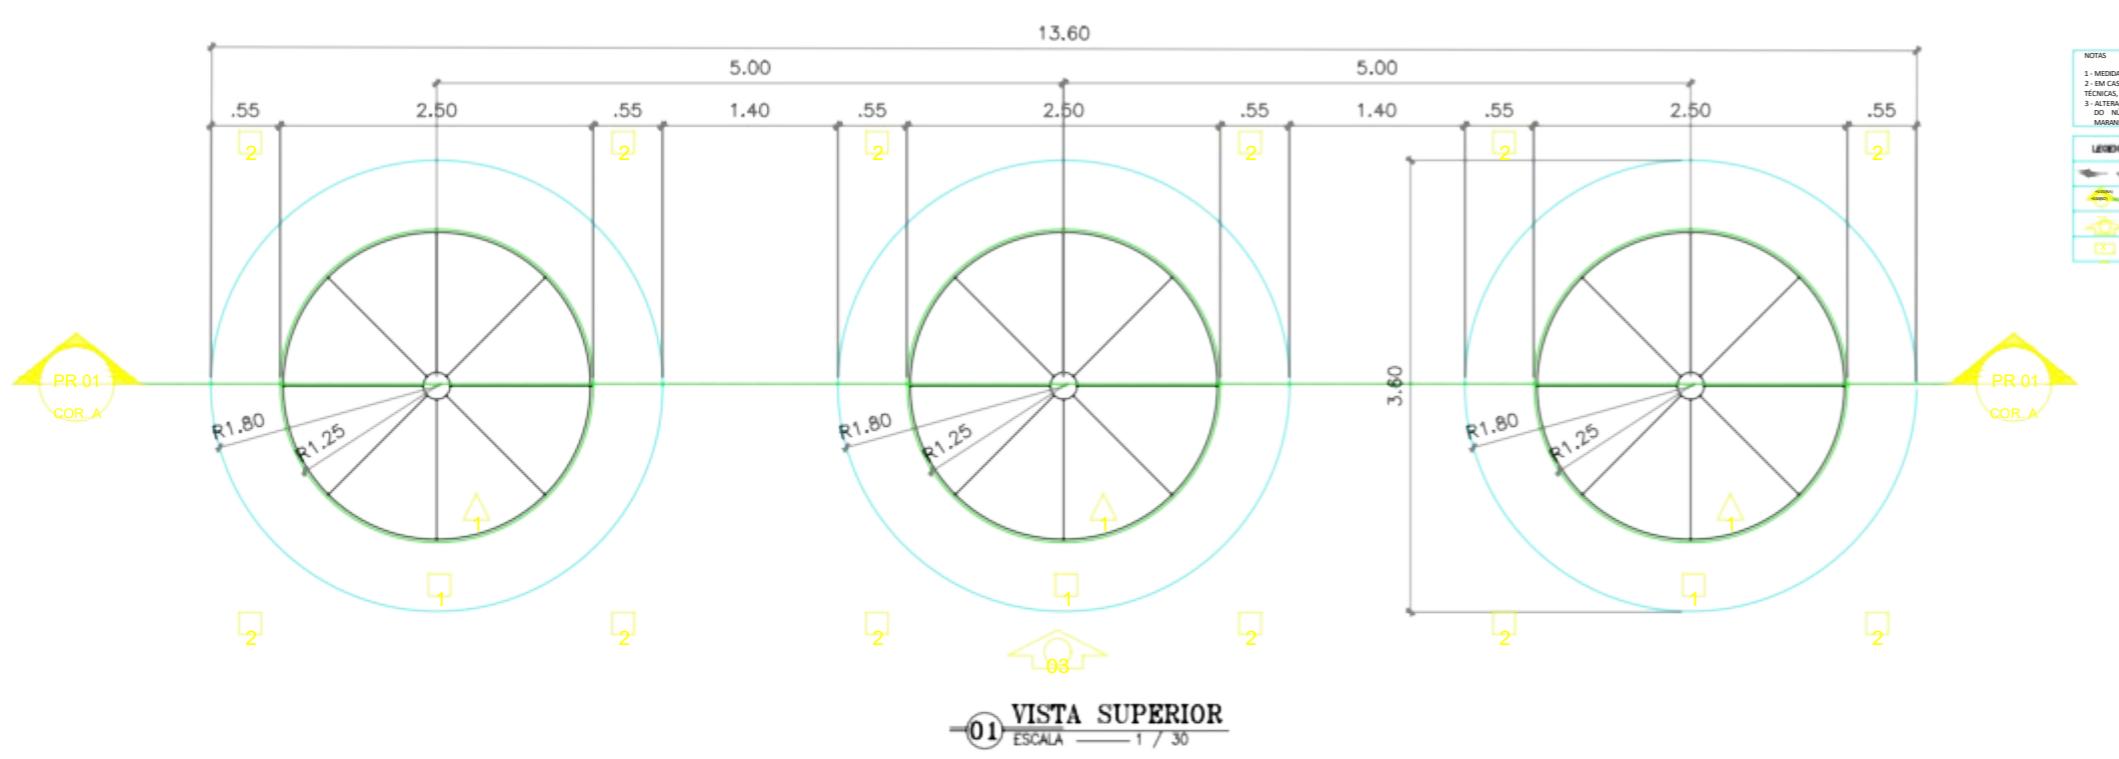


  ÁGUA DOCE	GOVERNO FEDERAL	DESENHO: PIRANHAS TEC_01 01/02
PROGRAMA ÁGUA DOCE (PAD) PROJETO DE INSTALAÇÃO DE DESALINIZADOR DA COMUNIDADE XXX		
PROJETO TÉCNICO		
DETALHAMENTO DA BASE DOS REVESTIMENTOS - TINTA SUPERIOR, FRONTEIRAS E CORTE A-A.		
CONTRATANTE:	DATA:	05/2021
CONTRATADA:	ESCALA: INDICADA	
ENGENHEIRO:	<small>000 CONFERIR COTAS NO LOCAL DA OBRA AS MEDIDAS ESTÃO COTADAS EM METROS DUVIDAS, ENTRAR EM CONTATO</small>	
DESENHO: ARQUIVO:		

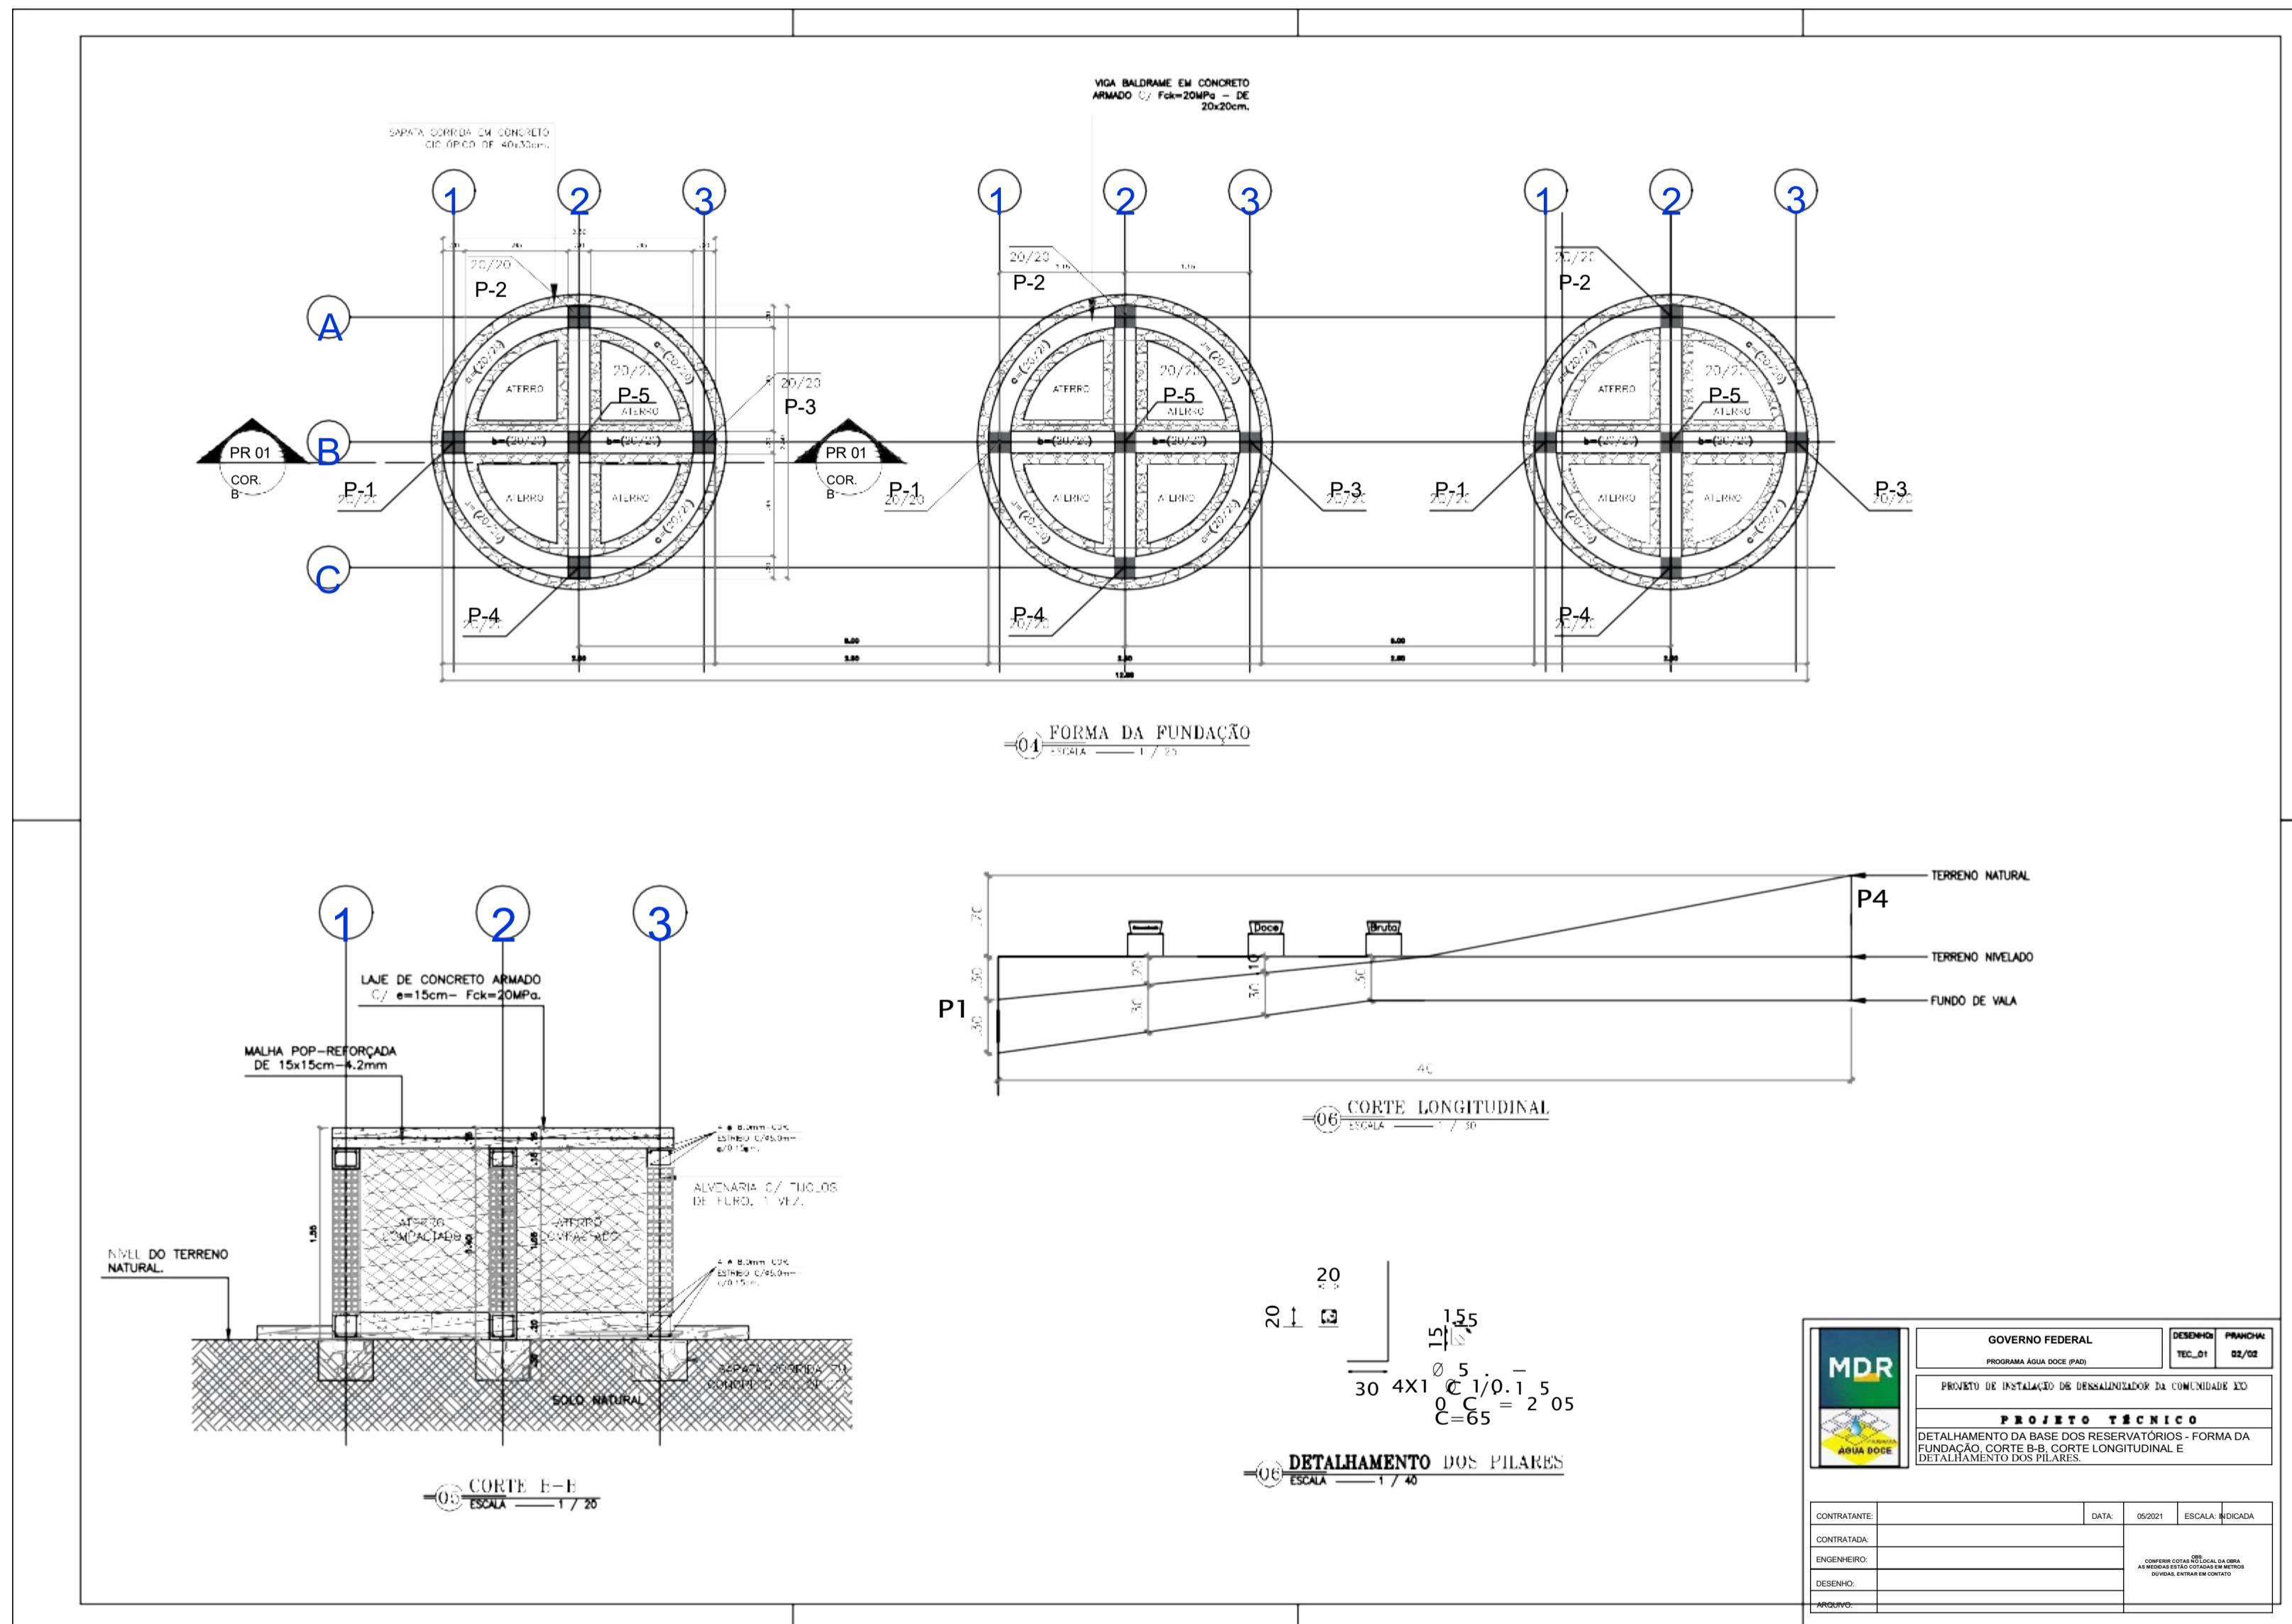

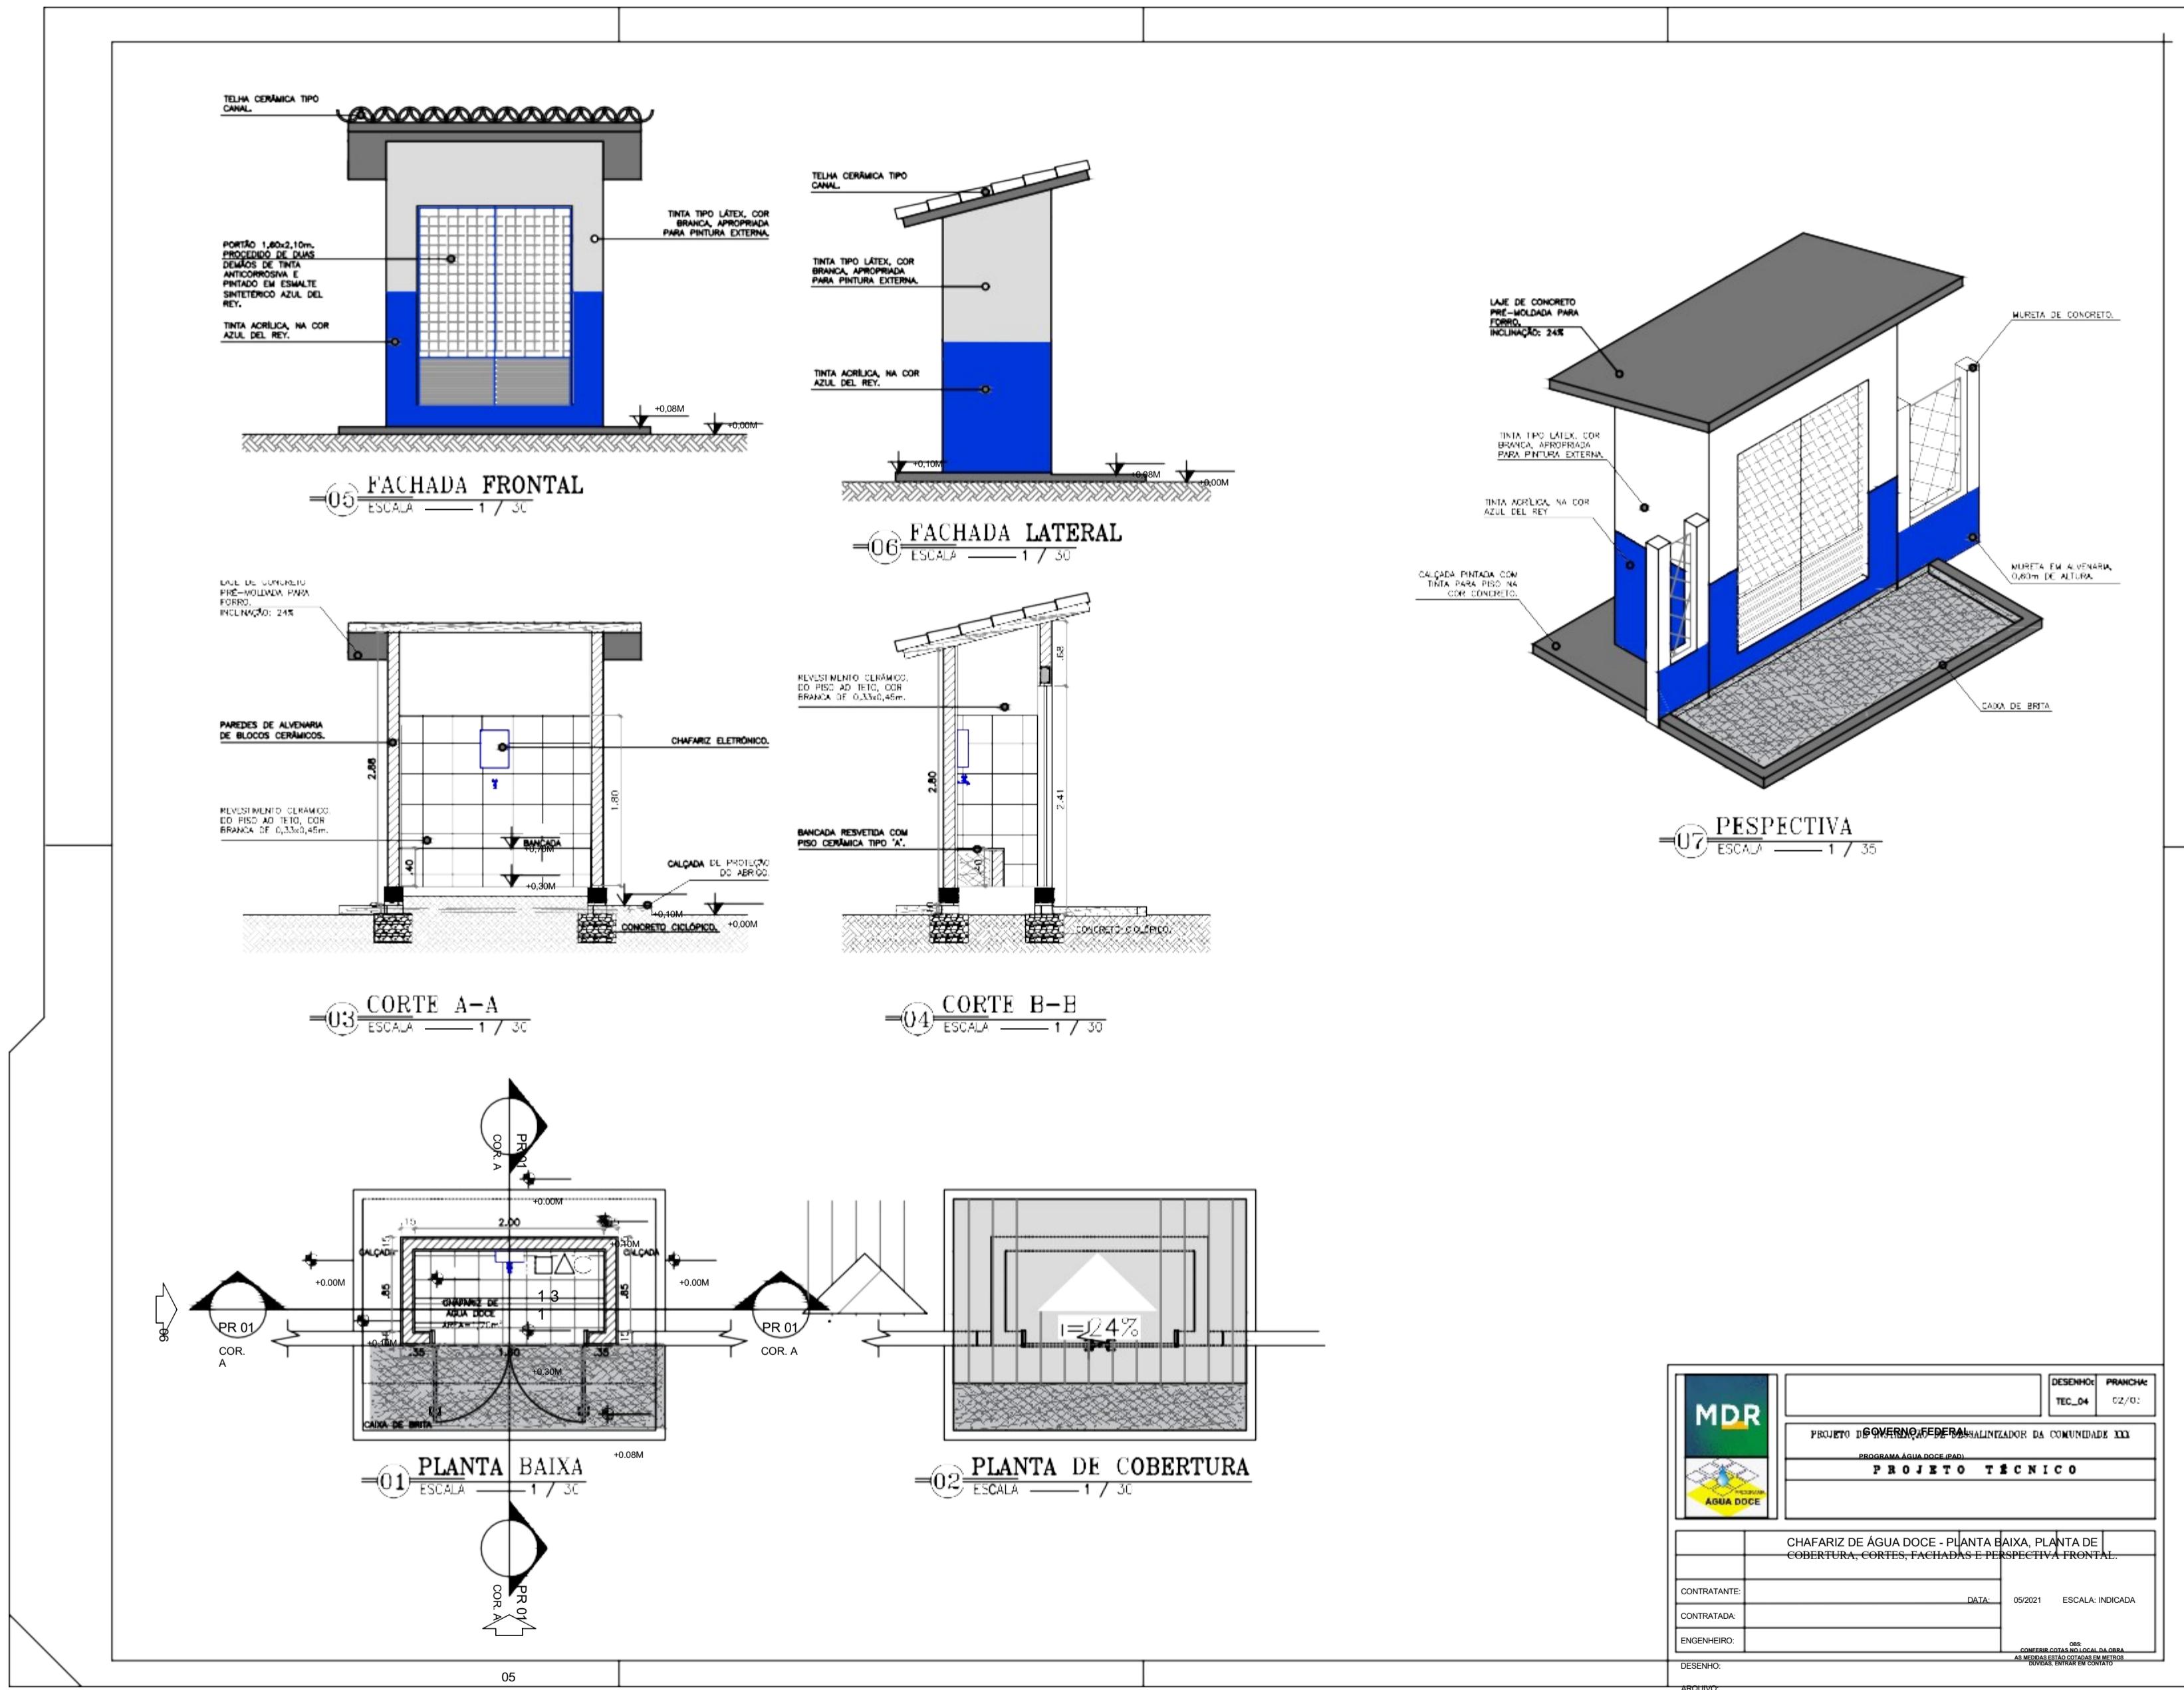


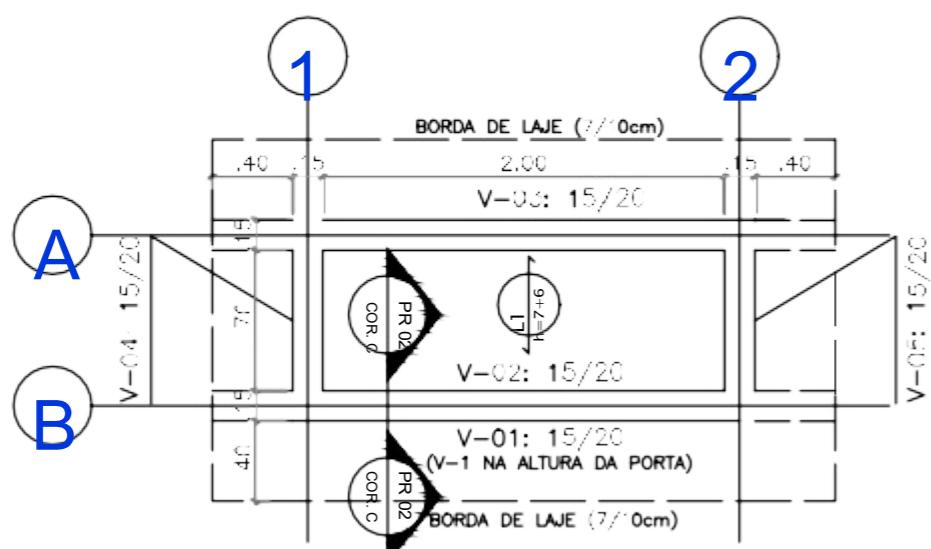


=08 FORMA DA COBERTA
ESCALA 1 / 25

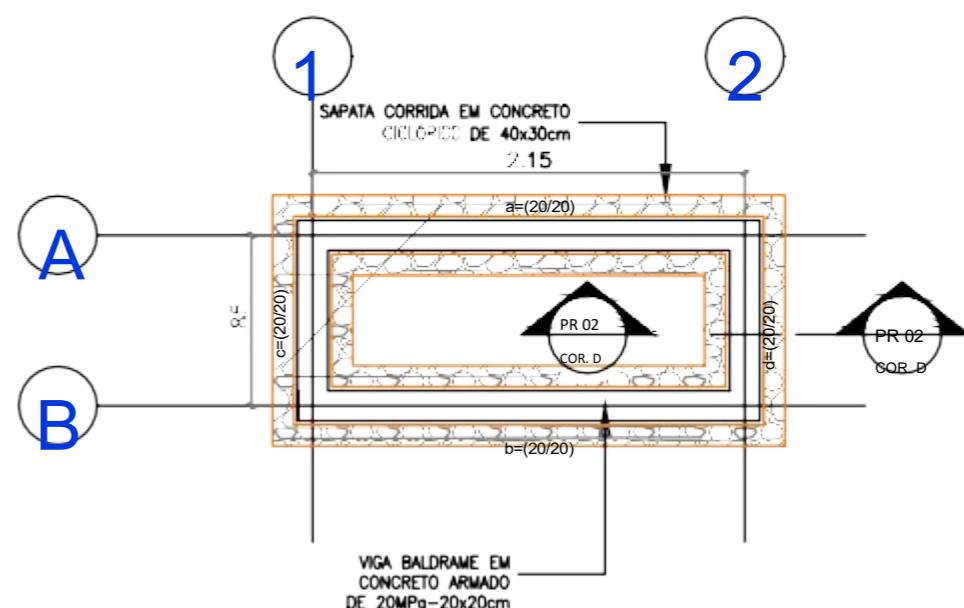

=09 FORMA DA FUNDAÇÃO
ESCALA 1 / 25

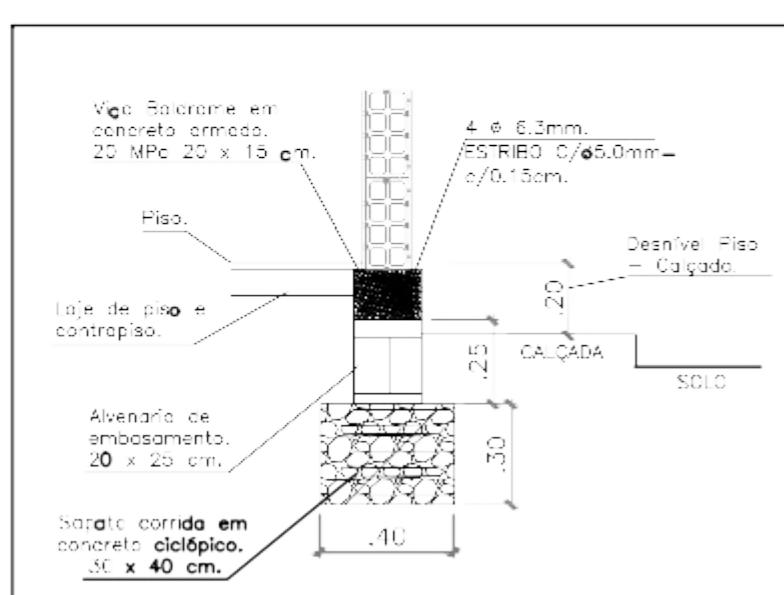



=10 CORTE D-D
ESCALA 1 / 25

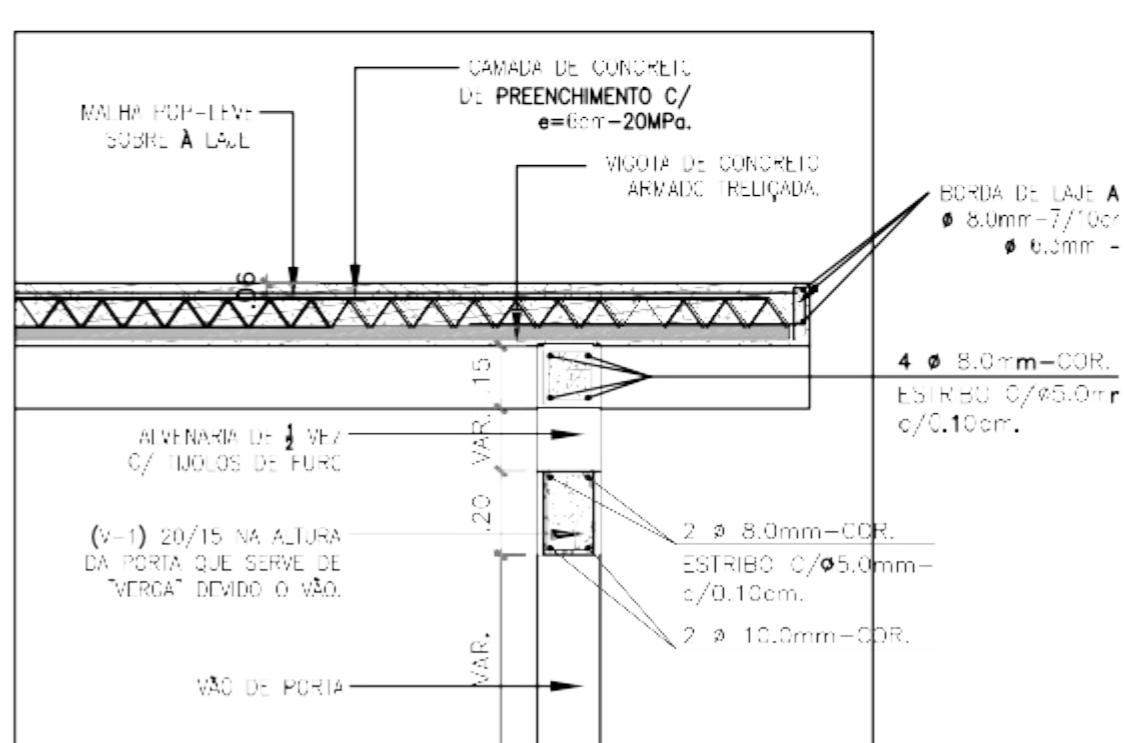


=11 CORTE C-C
ESCALA 1 / 50

 GOVERNO FEDERAL PROGRAMA ÁGUA DOCE (PAD)	DESENHO: PRANCHA:
	TEC_04 01/00
PROJETO TÉCNICO	
PROJETO ESTRUTURAL DO CHAFARIZ DE ÁGUA DOCE E DETALHAMENTOS CONSTRUTIVOS	
CONTRATANTE:	CONFERIR COTAS NO LOCAL DA OBRA AS MEDIDAS ESTÃO COTADAS EM METROS DVIDAS, ENTRAR EM CONTATO
CONTRATADA:	
ENGENHEIRO:	
DESENHO:	
ARQUIVO:	

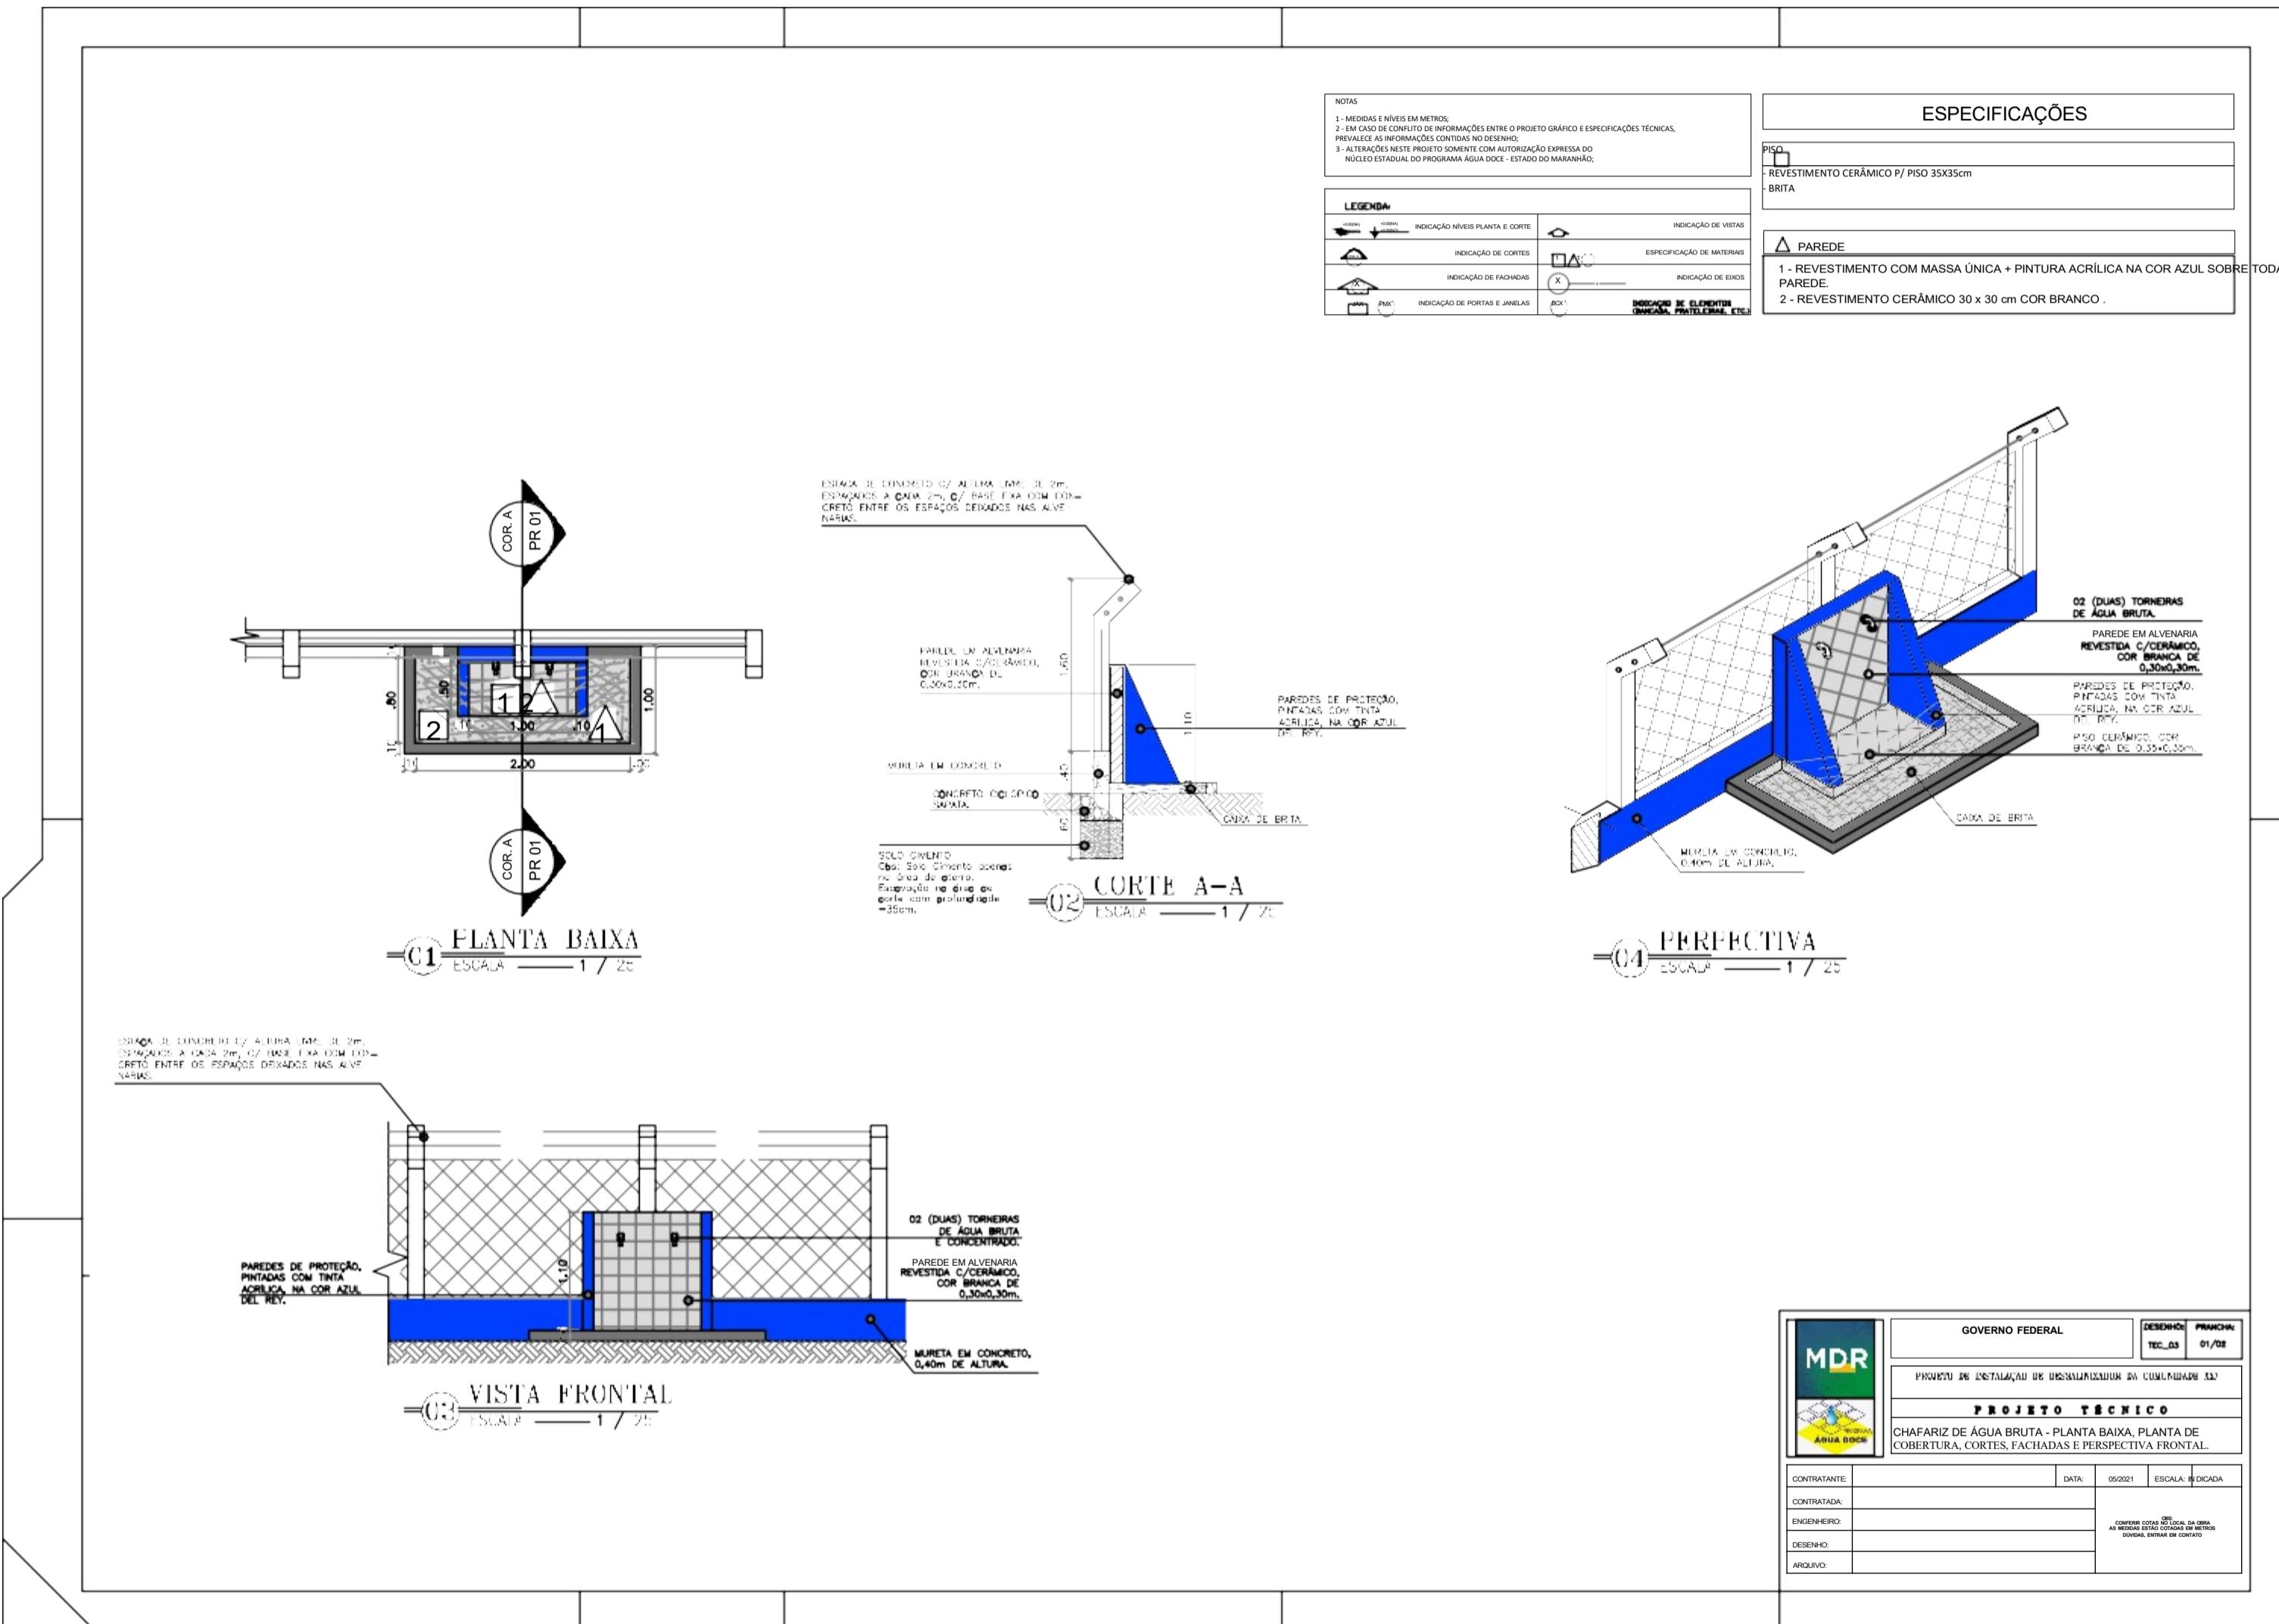

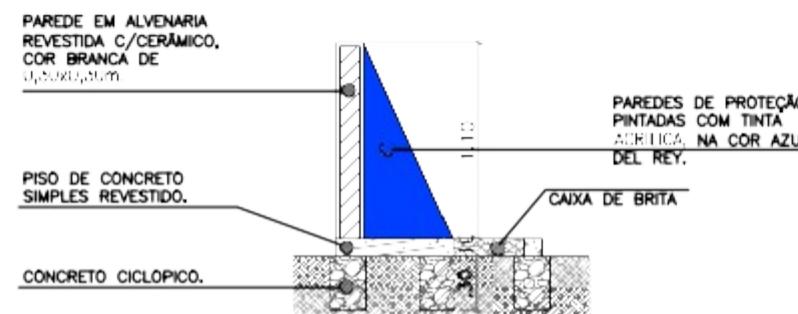

05 CORTE B-B
ESCALA 1 / 20

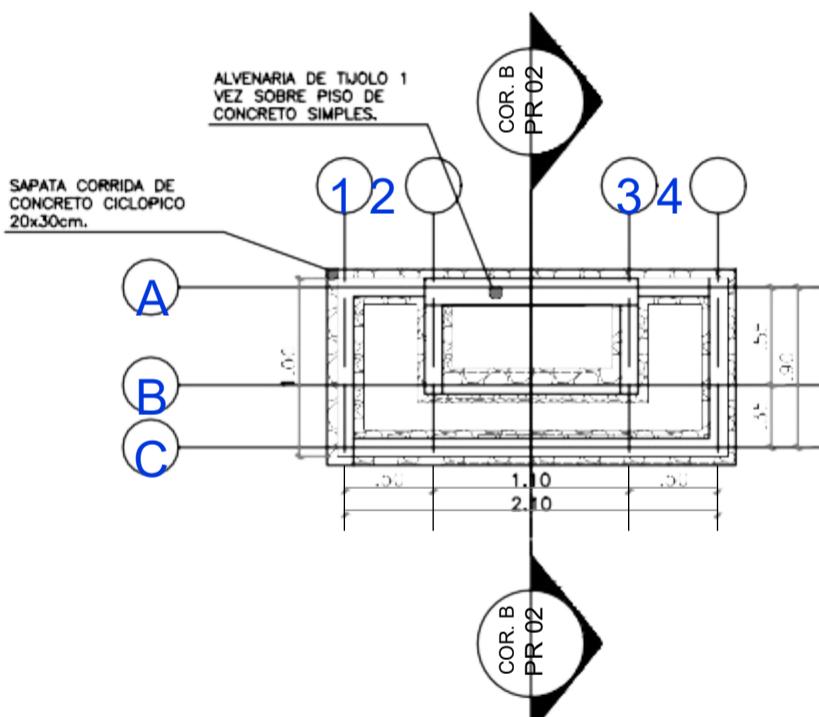


06 FORMA DA FUNDAÇÃO
ESCALA 1 / 20

GOVERNO FEDERAL		DESENHO
PROGRAMA ÁGUA DOCE (PAD)		PRANCHAS
PROJETO DE INSTALAÇÃO DE DESALINIZADORES DA COMUNIDADE XIX		TEC_03
02/02		
PROJETO TÉCNICO		
CHAFARIZ DE ÁGUA BRUTA - ESTRUTURAL E DETALHAMENTOS CONSTRUTIVOS		
CONTRATANTE:	DATA:	05/2021
CONTRATADA:	ESCALA INDICADA:	
ENGENHEIRO:		
DESENHO:		
ARQUIVO:		

CONFIRME COTAS NO LOCAL DA OBRA
AS MESMAS SÃO APENAS INDICAÇÕES
DOVIDAS, ENTRAR EM CONTA

DETALHE DO BEBEDOURO

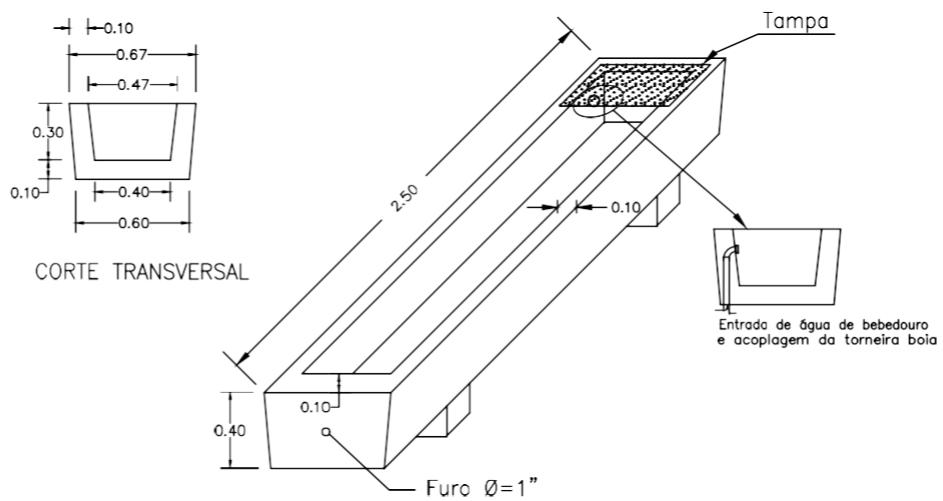










CORTE TRANSVERSAL

CODEVASF SUPERINTENDÊNCIA REGIONAL
DO INCRA EM SERGIPE - SR(23)-SE

DETALHE DO BEBEDOURO

Folha:
01

Escala:
SEM ESCALA

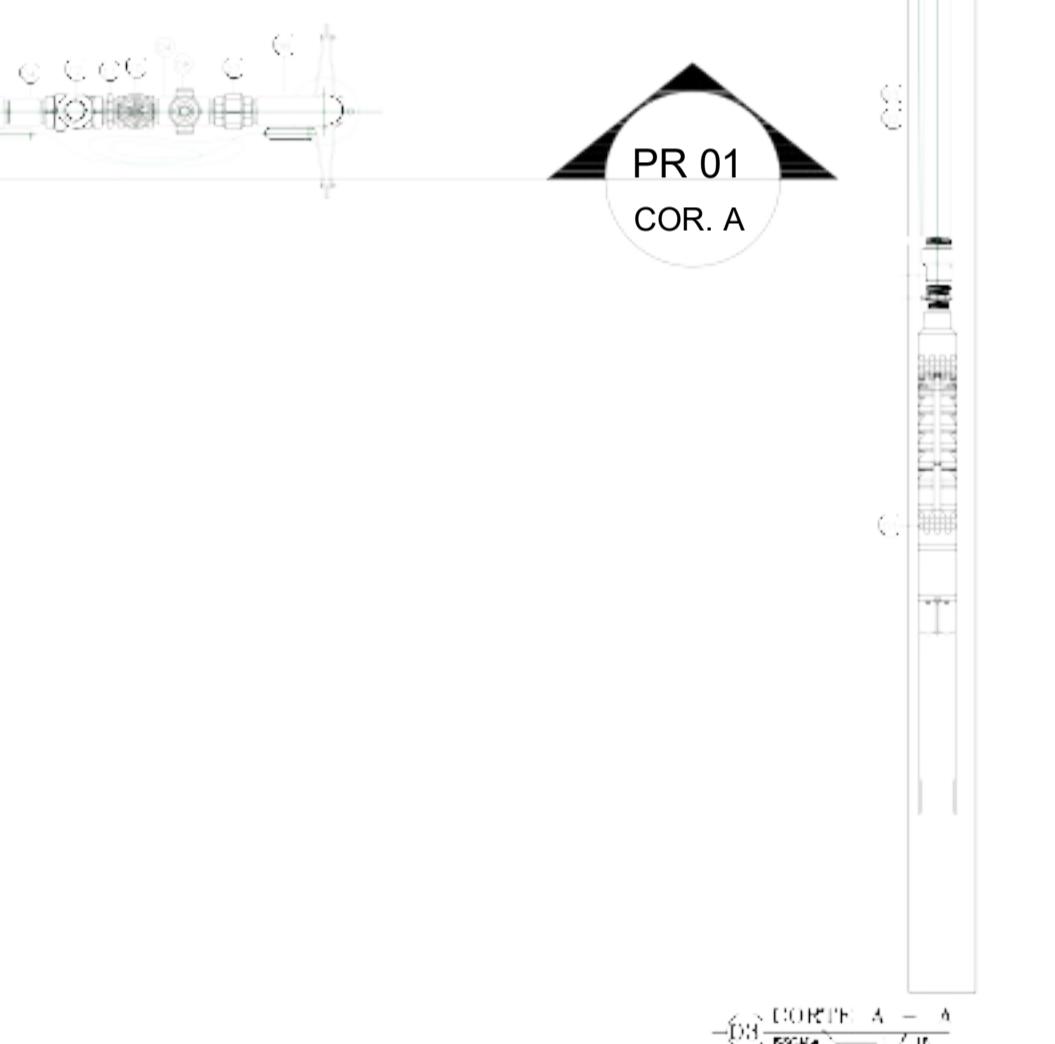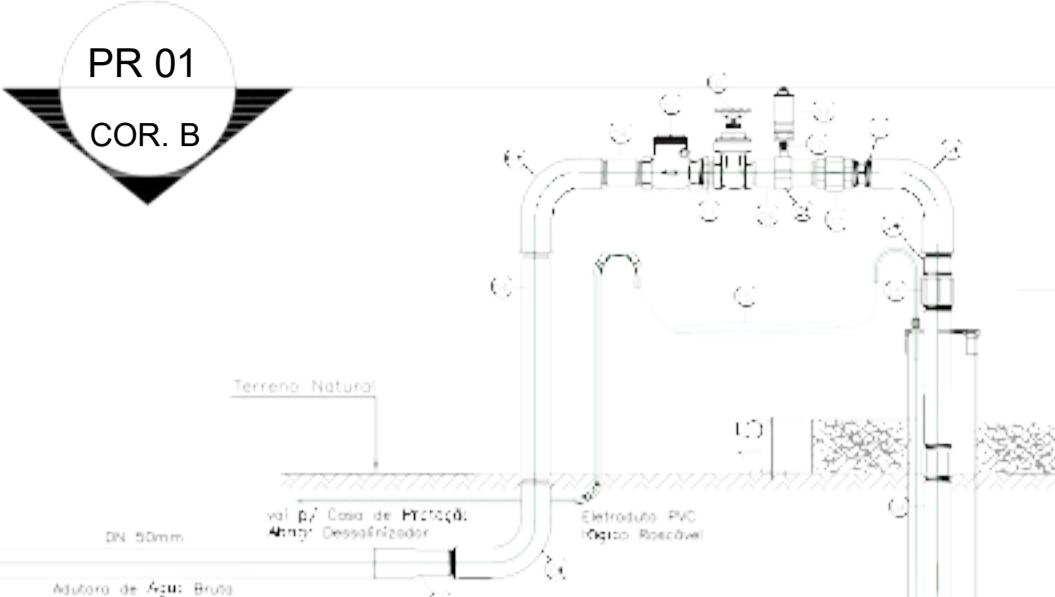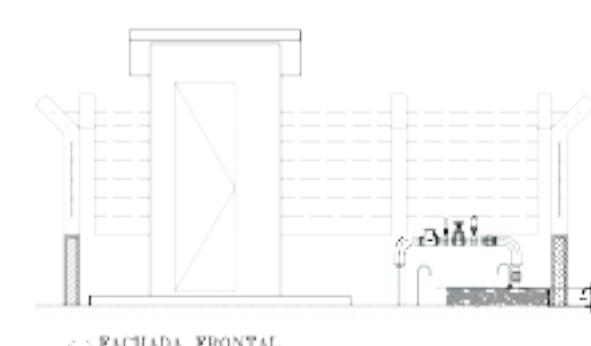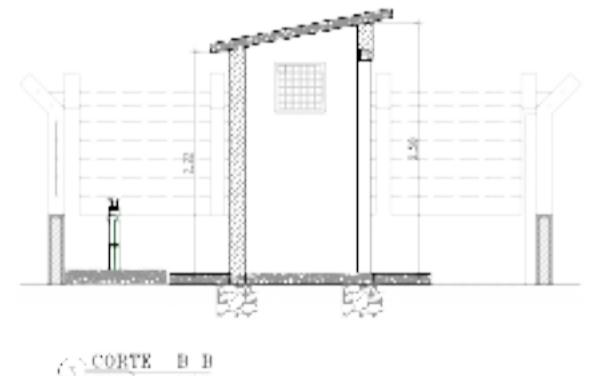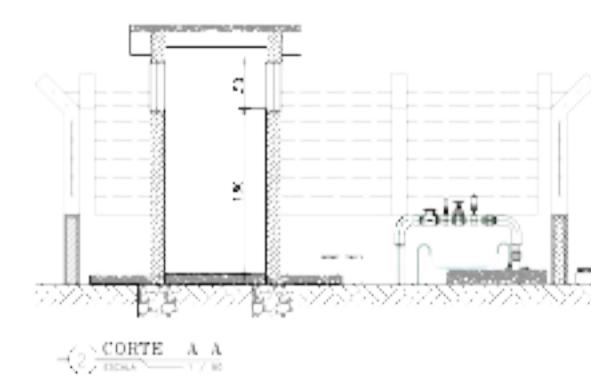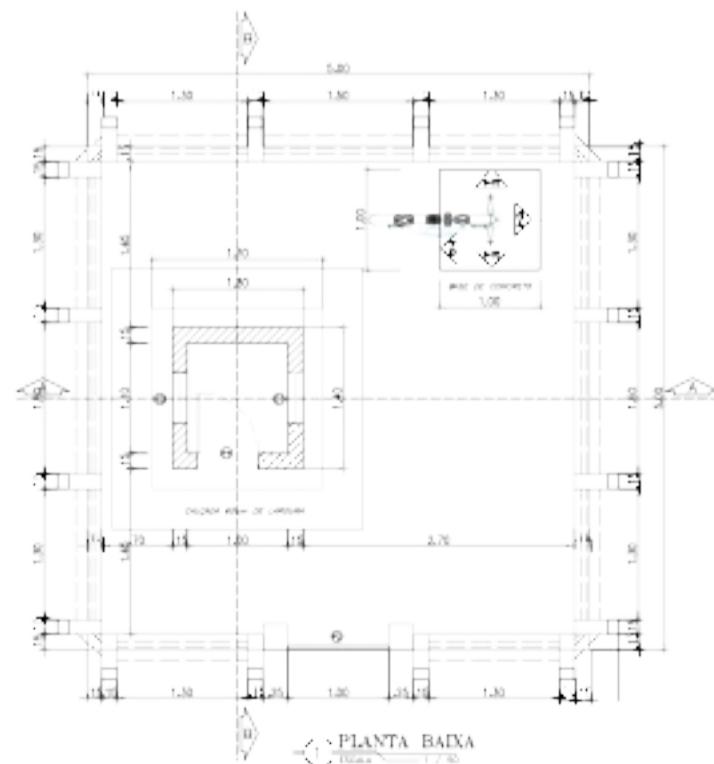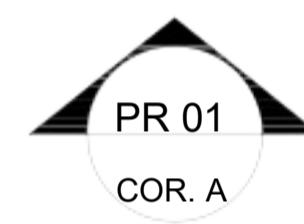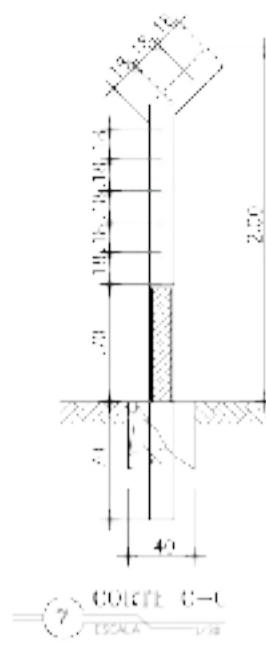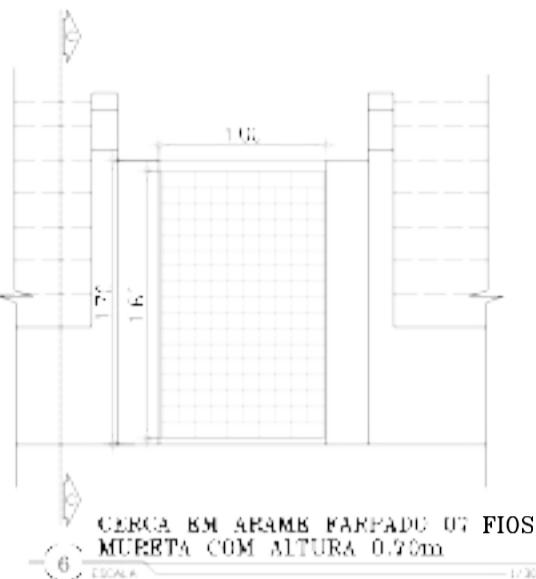


RELAÇÃO DE MATERIAIS

ITEN	DESCRIMINAÇÃO	QUANT. (un)	DIMAM. (mm)
CONEXÕES DO POÇO			
01	CBM SUBMERSA PARA FPU	2	50
02	NÍPPEL DE FERRO GALVANIZADO, COM ROSCA F2F DE 1"	1	25
03	LUNA DE REJUZA DE FERRO GALVANIZADO COM ROSCA BSP	1	50/25
04	TUBO PVC F200x200x10 DE 2"	147,00m	50
05	LUNA DE FERRO GALVANIZADO COM ROSCA BSP DE 2"	25	50
06	CURVA 90 GRAUS DE FERRO GALVANIZADO, COM ROSCA BSP	3	50
07	UNIÃO DE FERRO GALVANIZADO COM ROSCA BSP	1	50
08	COLAR DE TOMADA FFG F2A TUBOS DE PVC DN 60 x 3/4	1	60X3/4
09	VENTOSA SIMPLES F2 ROSCA DN 3/4	1	3/4
10	REGISTRO DE GAVETA BRUTO	1	88
11	NÍPPEL DE FERRO GALVANIZADO COM ROSCA BSP DE 2	1	50
12	VALVULA DE RETENCA, HORIZONTAL EM BRONZE 2	1	88
13	ADAPTADOR PVC F2A PONTA/ROSCA F2F DN 2"	1	50
14	ELETRODUTO PVC F200x200x10 DE 3/4 L=100,00m	1	20
15	CABO FLEXIVEL PVC 25,02 2 CONDUTORES DE 1,5 MM2 L=100,00m	1	-
16	CABO FLEXIVEL PVC 25,02 3 CONDUTORES DE 1,5 MM2 L=100,00m	1	-
17	NÍPPEL DE FERRO GALVANIZADO COM ROSCA BSP DE 3/4	1	374


ITEN	DESCRIMINAÇÃO	DIMENSÕES: (m)
01	PORTA DE CHAPA DE FERRO	0,60x2,10
02	COMPOSIÇÃO ANTI-CHUVA	0,60x2,10
03	COMPOSIÇÃO ANTI-CHUVA	0,60x2,10
04	PORTA BARRA CHATA TIPO TUDUNHO	1,00x1,60

GOVERNO FEDERAL PROGRAMA ÁGUA DOCE (PAD)		PRANCHAS 02/03
PROJETO DE INSTALAÇÃO DE DESSALINIZADOR DA COMUNIDADE XCO		
PROJETO TÉCNICO		
POÇO - PLANTA BAIXA, VISTA, CORTES, PERFIL, DETALHAMENTO DA VALA E RELAÇÃO DE MATERIAIS.		
CONTRATANTE:	DATA:	05/2021
CONTRATADA:	ESCALA:	INDICADA
ENGENHEIRO:		
DESENHO:		
ARQUIVO:		
Obs: CONFERIR COTAS NO LOCAL DA OBRA AS MEDIDAS ESTÃO COTADAS EM METROS DUVIDAS, ENTRAR EM CONTATO		

Detalhe do Cavalete

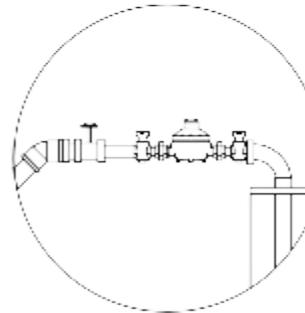


N	DESCRICA
1	TAMPA PUÇU 6" 3 FUROS ALUMINIO / FERRO
2	CURVA 90° FC - MACHO/MACHO 1 $\frac{1}{4}$ "
3	UNIÃO FG ASSENTO PLANO 1 $\frac{1}{4}$ "
4	NIPLE FG 1 $\frac{1}{4}$ "
5	REGISTRO LATÃO GAVETA 1 $\frac{1}{4}$ "
6	LUVA DE REDUÇÃO FG 1 $\frac{1}{4}$ " X 1 $\frac{1}{2}$ "
7	HIDRÔMETRO $\frac{1}{2}$ " RUSCA MACHO 1" P/ 5m³/h
8	TUBO EDUTOR TIGRE BRANCO 1 $\frac{1}{4}$ "
9	TEE REDUÇÃO 1 $\frac{1}{4}$ " X 1 $\frac{1}{2}$ "
10	TORNEIRA JARDIM $\frac{3}{4}$ " OU $\frac{1}{2}$ "
11	JOELHO FG 1 $\frac{1}{4}$ " 45°
12	NIPLE REDUÇÃO FC 1 $\frac{1}{2}$ " X 1 $\frac{1}{4}$ "
13	LUVA FG 1 $\frac{1}{2}$ "
14	ADAPTADOR PVC IRRIGA 35 X 1 $\frac{1}{2}$ "

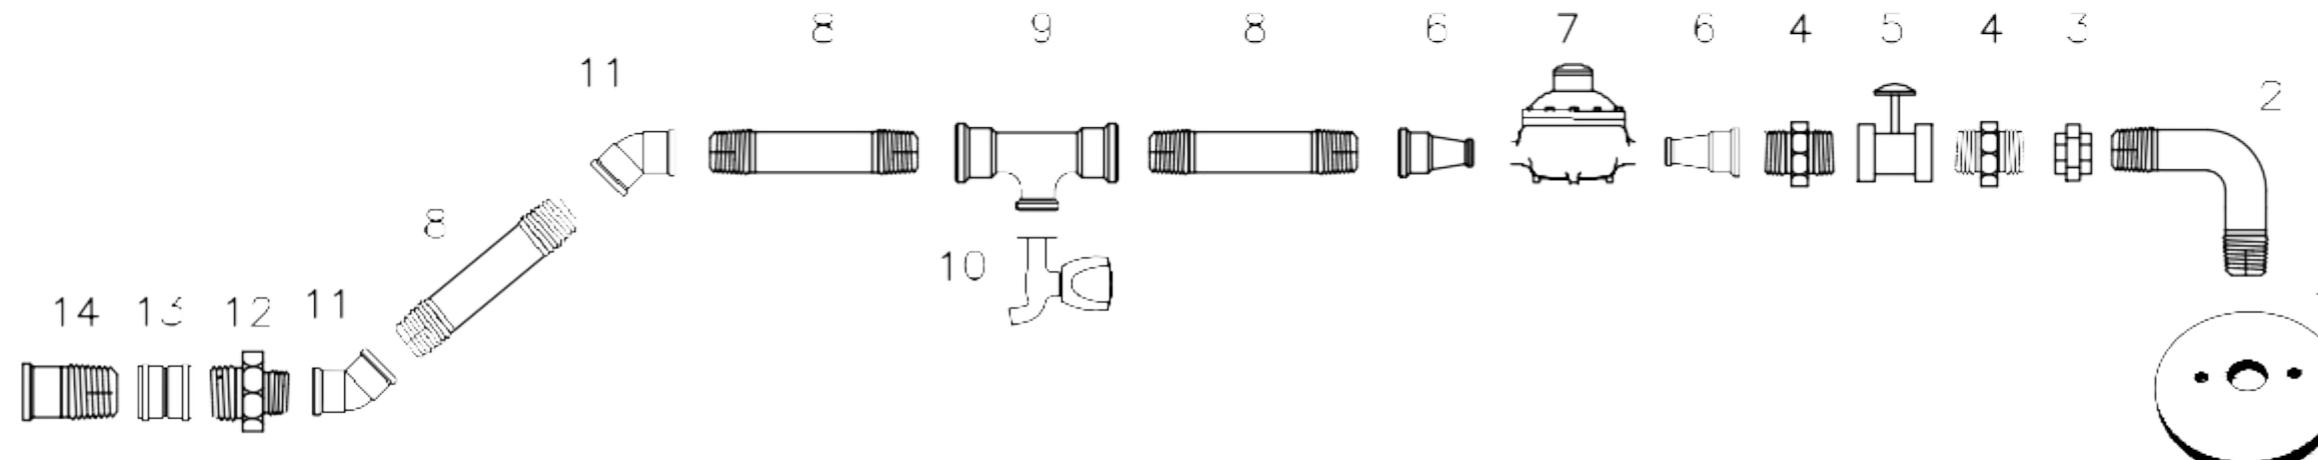

 Companhia de Desenvolvimento dos Vales do São Francisco e do Pará	01
DETALHE DO CAVALETE	
Escala: SEM ESCALA	

ESTACA DE CONCRETO C/ ALTURA LIVRE DE 2m, ESPAÇADOS A CADA 2m, C/ BASE FIXA COM CONCRETO ENTRE OS ESPAÇOS DEIXADOS NAS ALVENARIAS.

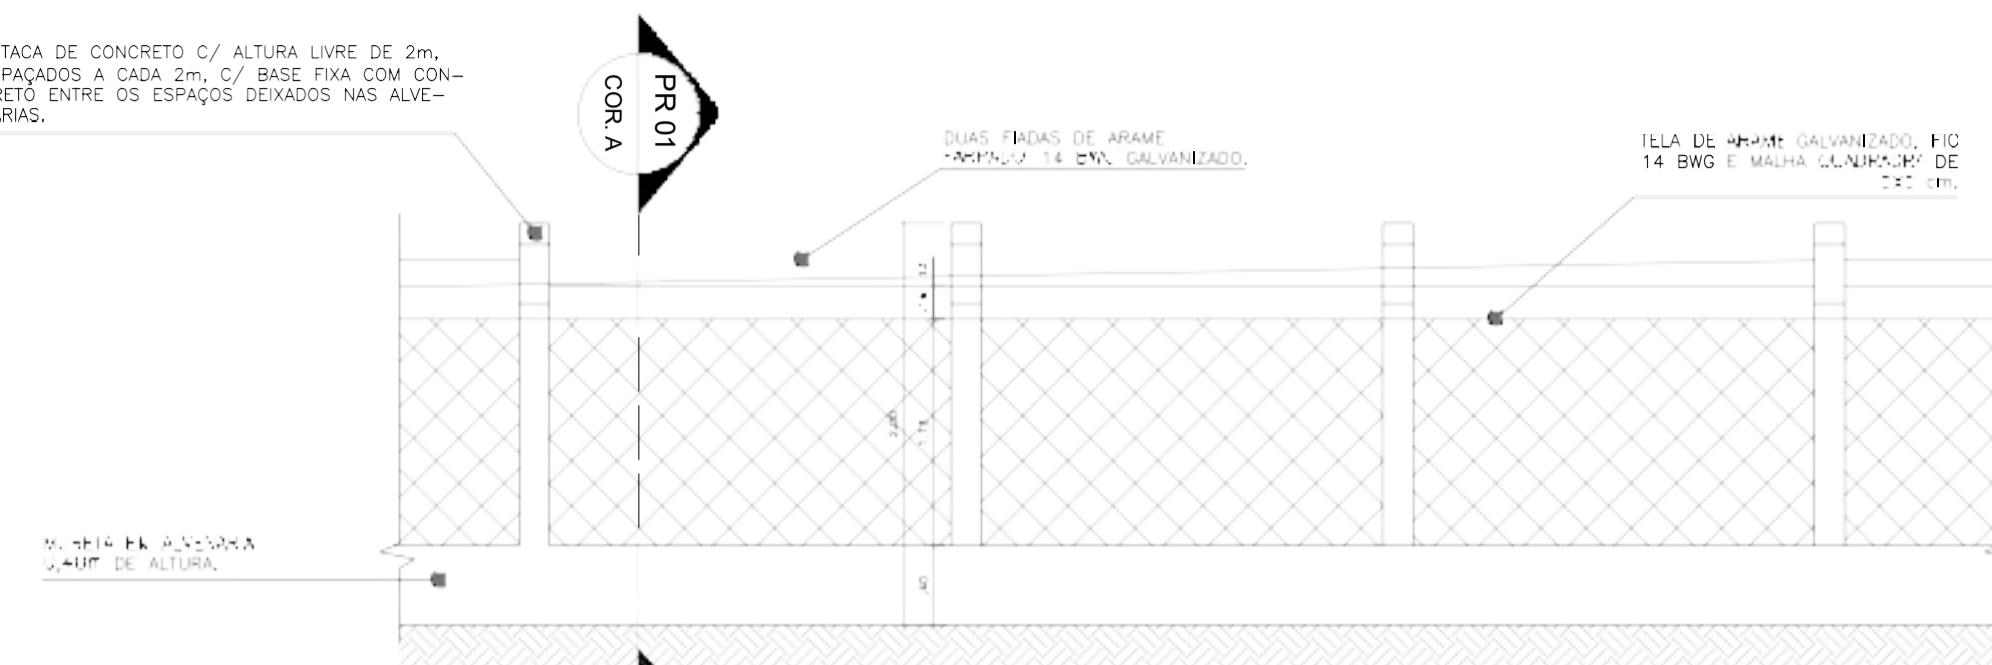

1 VISTA FRONTAL
ESCALE 1 / 20

ESTACA DE CONCRETO C/ ALTURA LIVRE DE 2m, ESPAÇADOS A CADA 2m, C/ BASE FIXA COM CONCRETO ENTRE OS ESPAÇOS DEIXADOS NAS ALVENARIAS.

MURETA EM ALVENARIA DE $\frac{1}{2}$ VEZ C/ TUDOS DE 6 FUROS.




2 VISTA FRONTAL
ESCALE 1 / 20

ESTACA DE CONCRETO C/ ALTURA LIVRE DE 2m, ESPAÇADOS A CADA 2m, C/ BASE FIXA COM CONCRETO ENTRE OS ESPAÇOS DEIXADOS NAS ALVENARIAS.




3 CORTE E-B
ESCALE 1 / 20

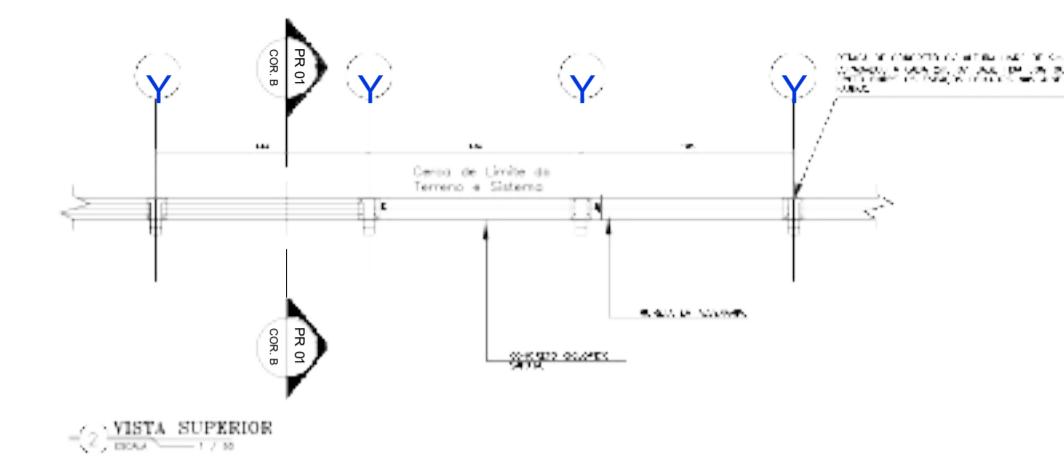

4 VISTA SUPERIOR
ESCALE 1 / 20

MURETA EM ALVENARIA DE $\frac{1}{2}$ VEZ C/ TUDOS DE 6 FUROS.

ALVENARIA DE 1 VEZ (NIVELAMENTO) C/ TUDOS DE 6 FUROS.

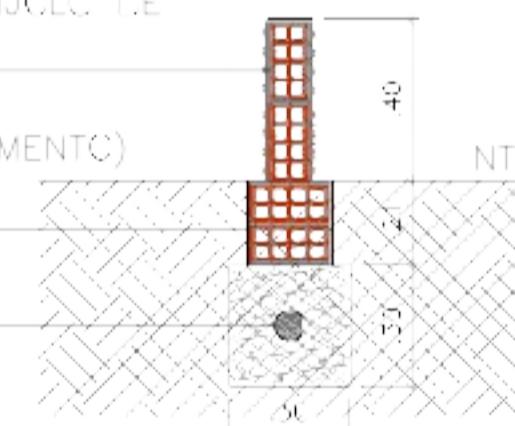

5 SOLO CIMENTO


6 DETALHE FUNDACAO E MURETA
ESCALE 1 / 20



GOVERNO FEDERAL	DESENHO: TEC_09	PRANCHA: ÚNICA
PROGRAMA ÁGUA DOCE (PAD)		
PROJETO TÉCNICO		
DETALHAMENTOS CONSTRUTIVOS DA CERCA.		

CONTRATANTE:		DATA:	05/2021	ESCALA: INDICADA
CONTRATADA:				
ENGENHEIRO:				
DESENHO:				
ARQUIVO:				

CONFIRAR COTAS NO LOCAL DA OBRA
AS MEDIDAS ESTÃO COTADAS EM METROS
DUVIDAS, ENTRAR EM CONTATO

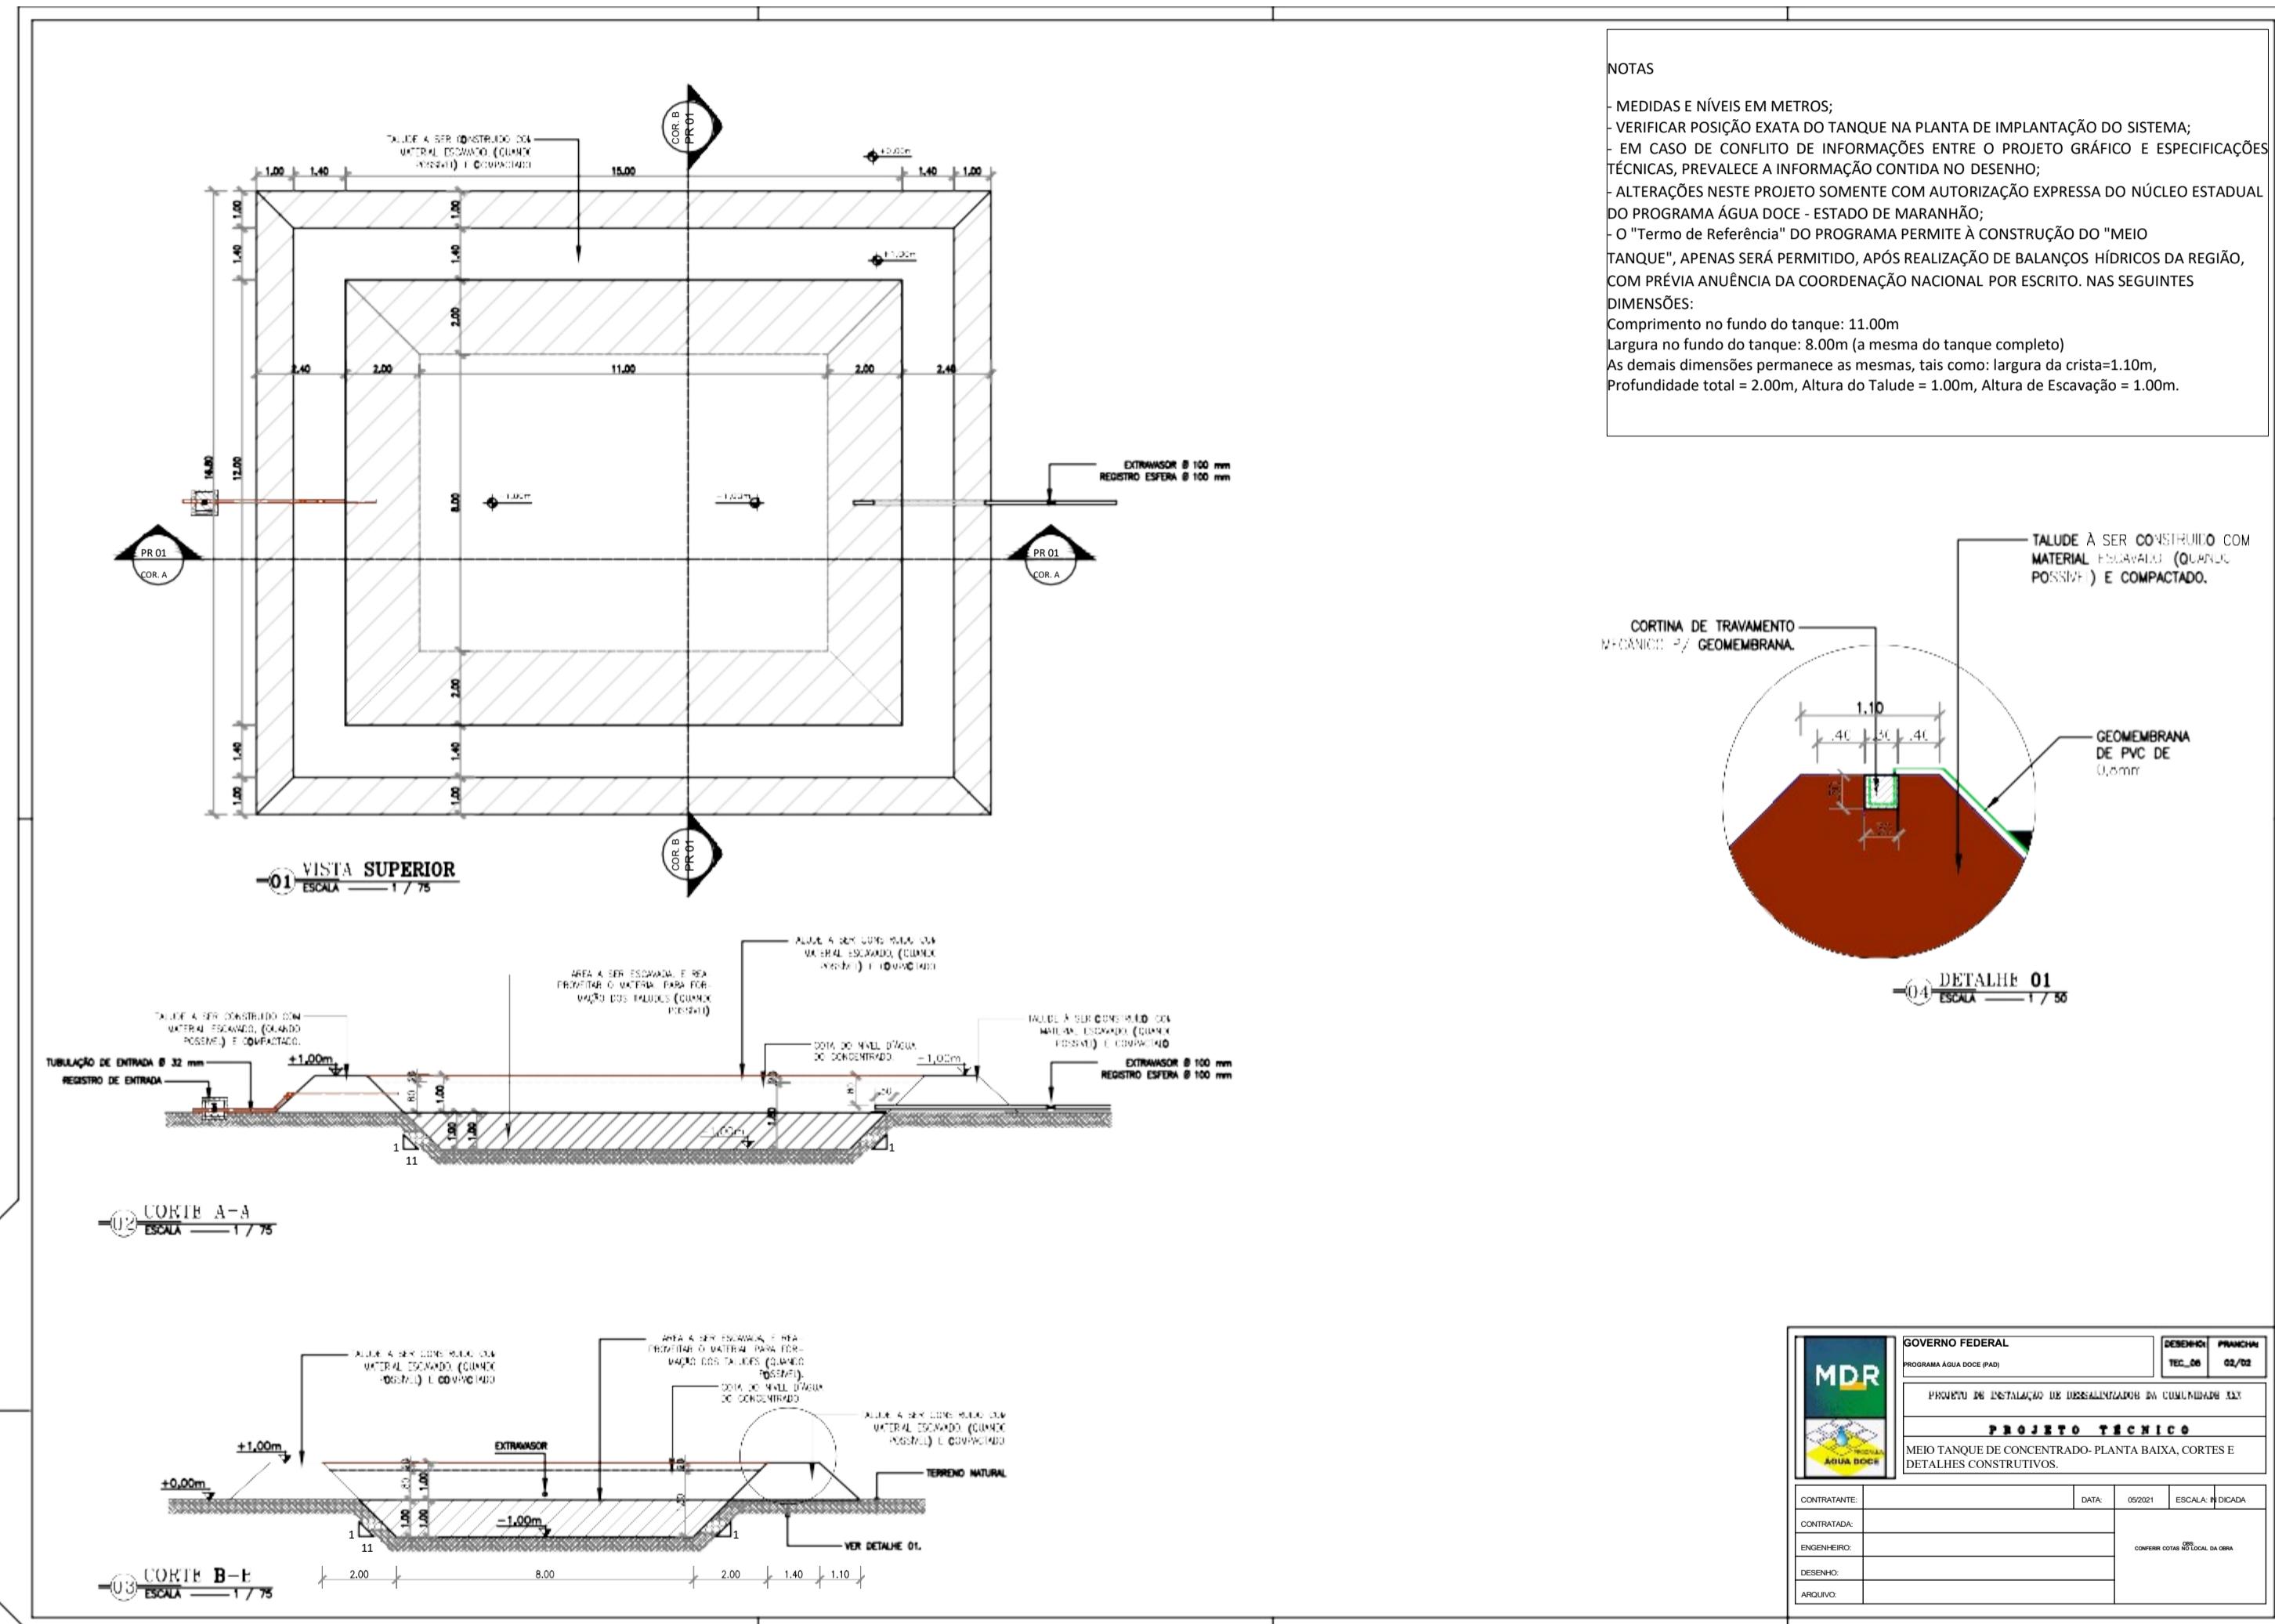



SERVIÇO PÚBLICO FEDERAL


Ministério do Desenvolvimento Agrário e Agricultura Familiar - MDA


Instituto Nacional de Colonização e Reforma Agrária - INCRA


Superintendência Regional em Sergipe - SR(23) - Sergipe

NOTA INFORMATIVA

Para execução deste projeto não será considerada a instalação do banheiro, o qual deve ser suprimido do processo licitatório.

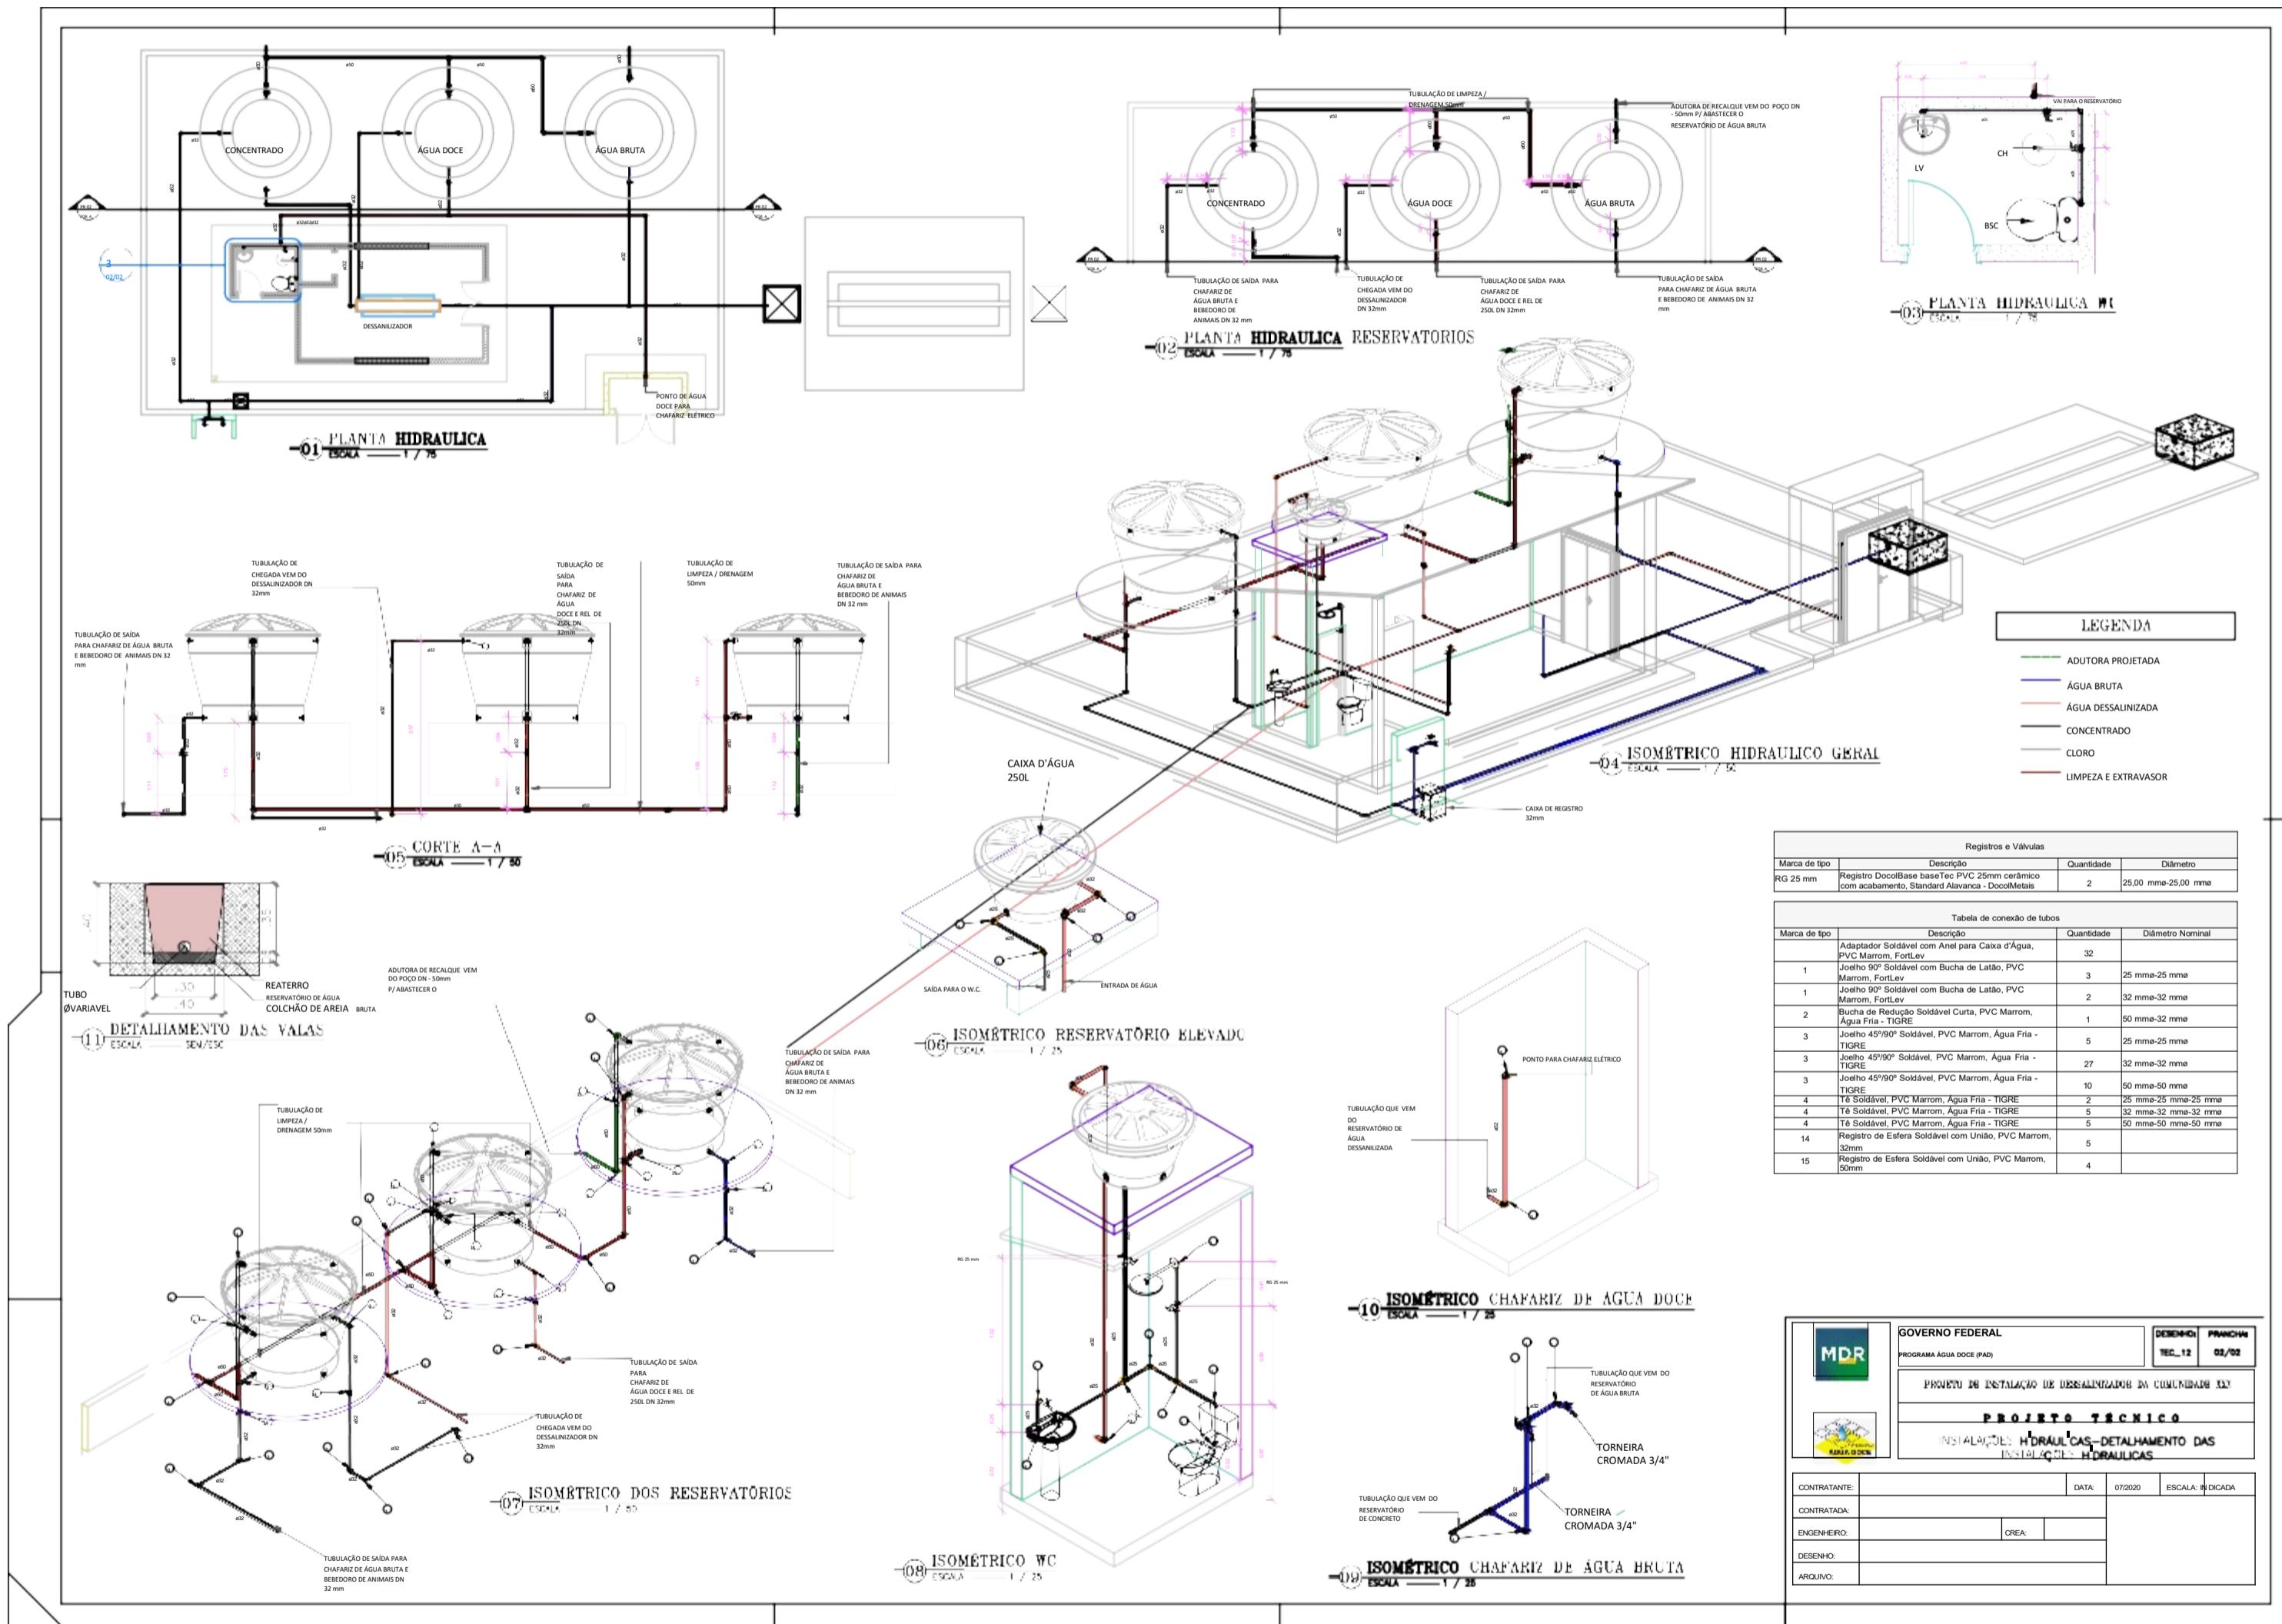


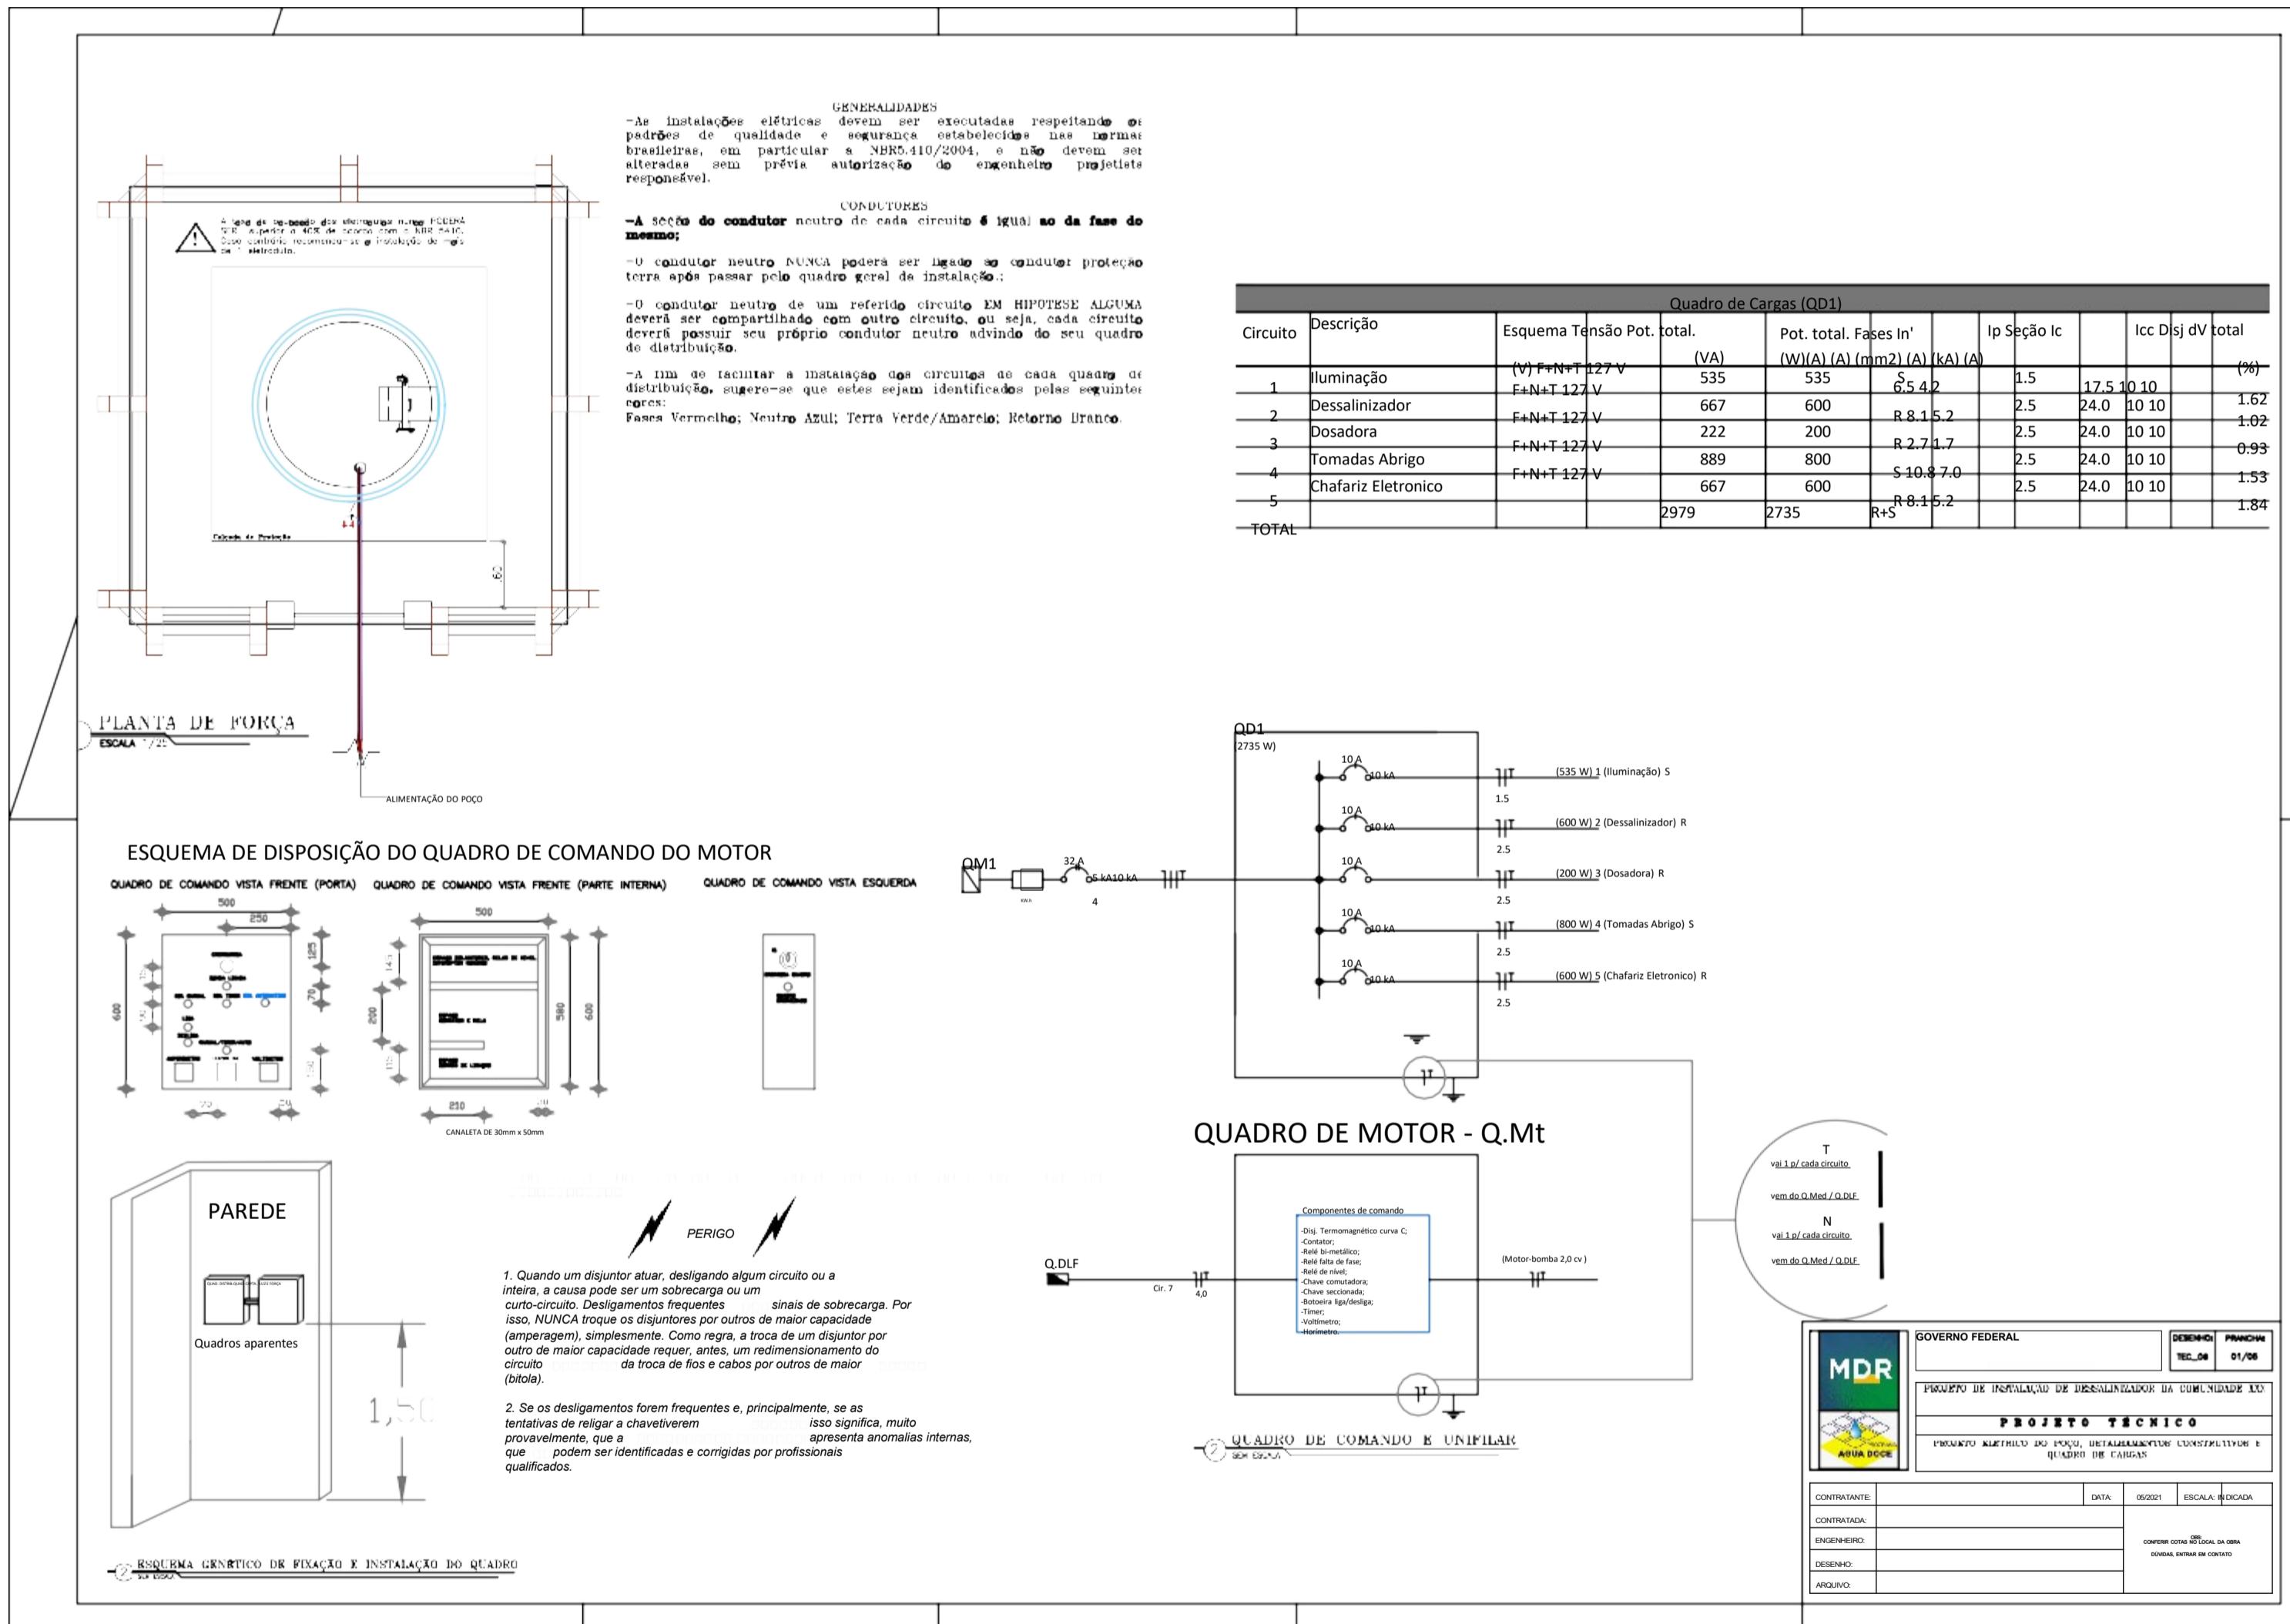

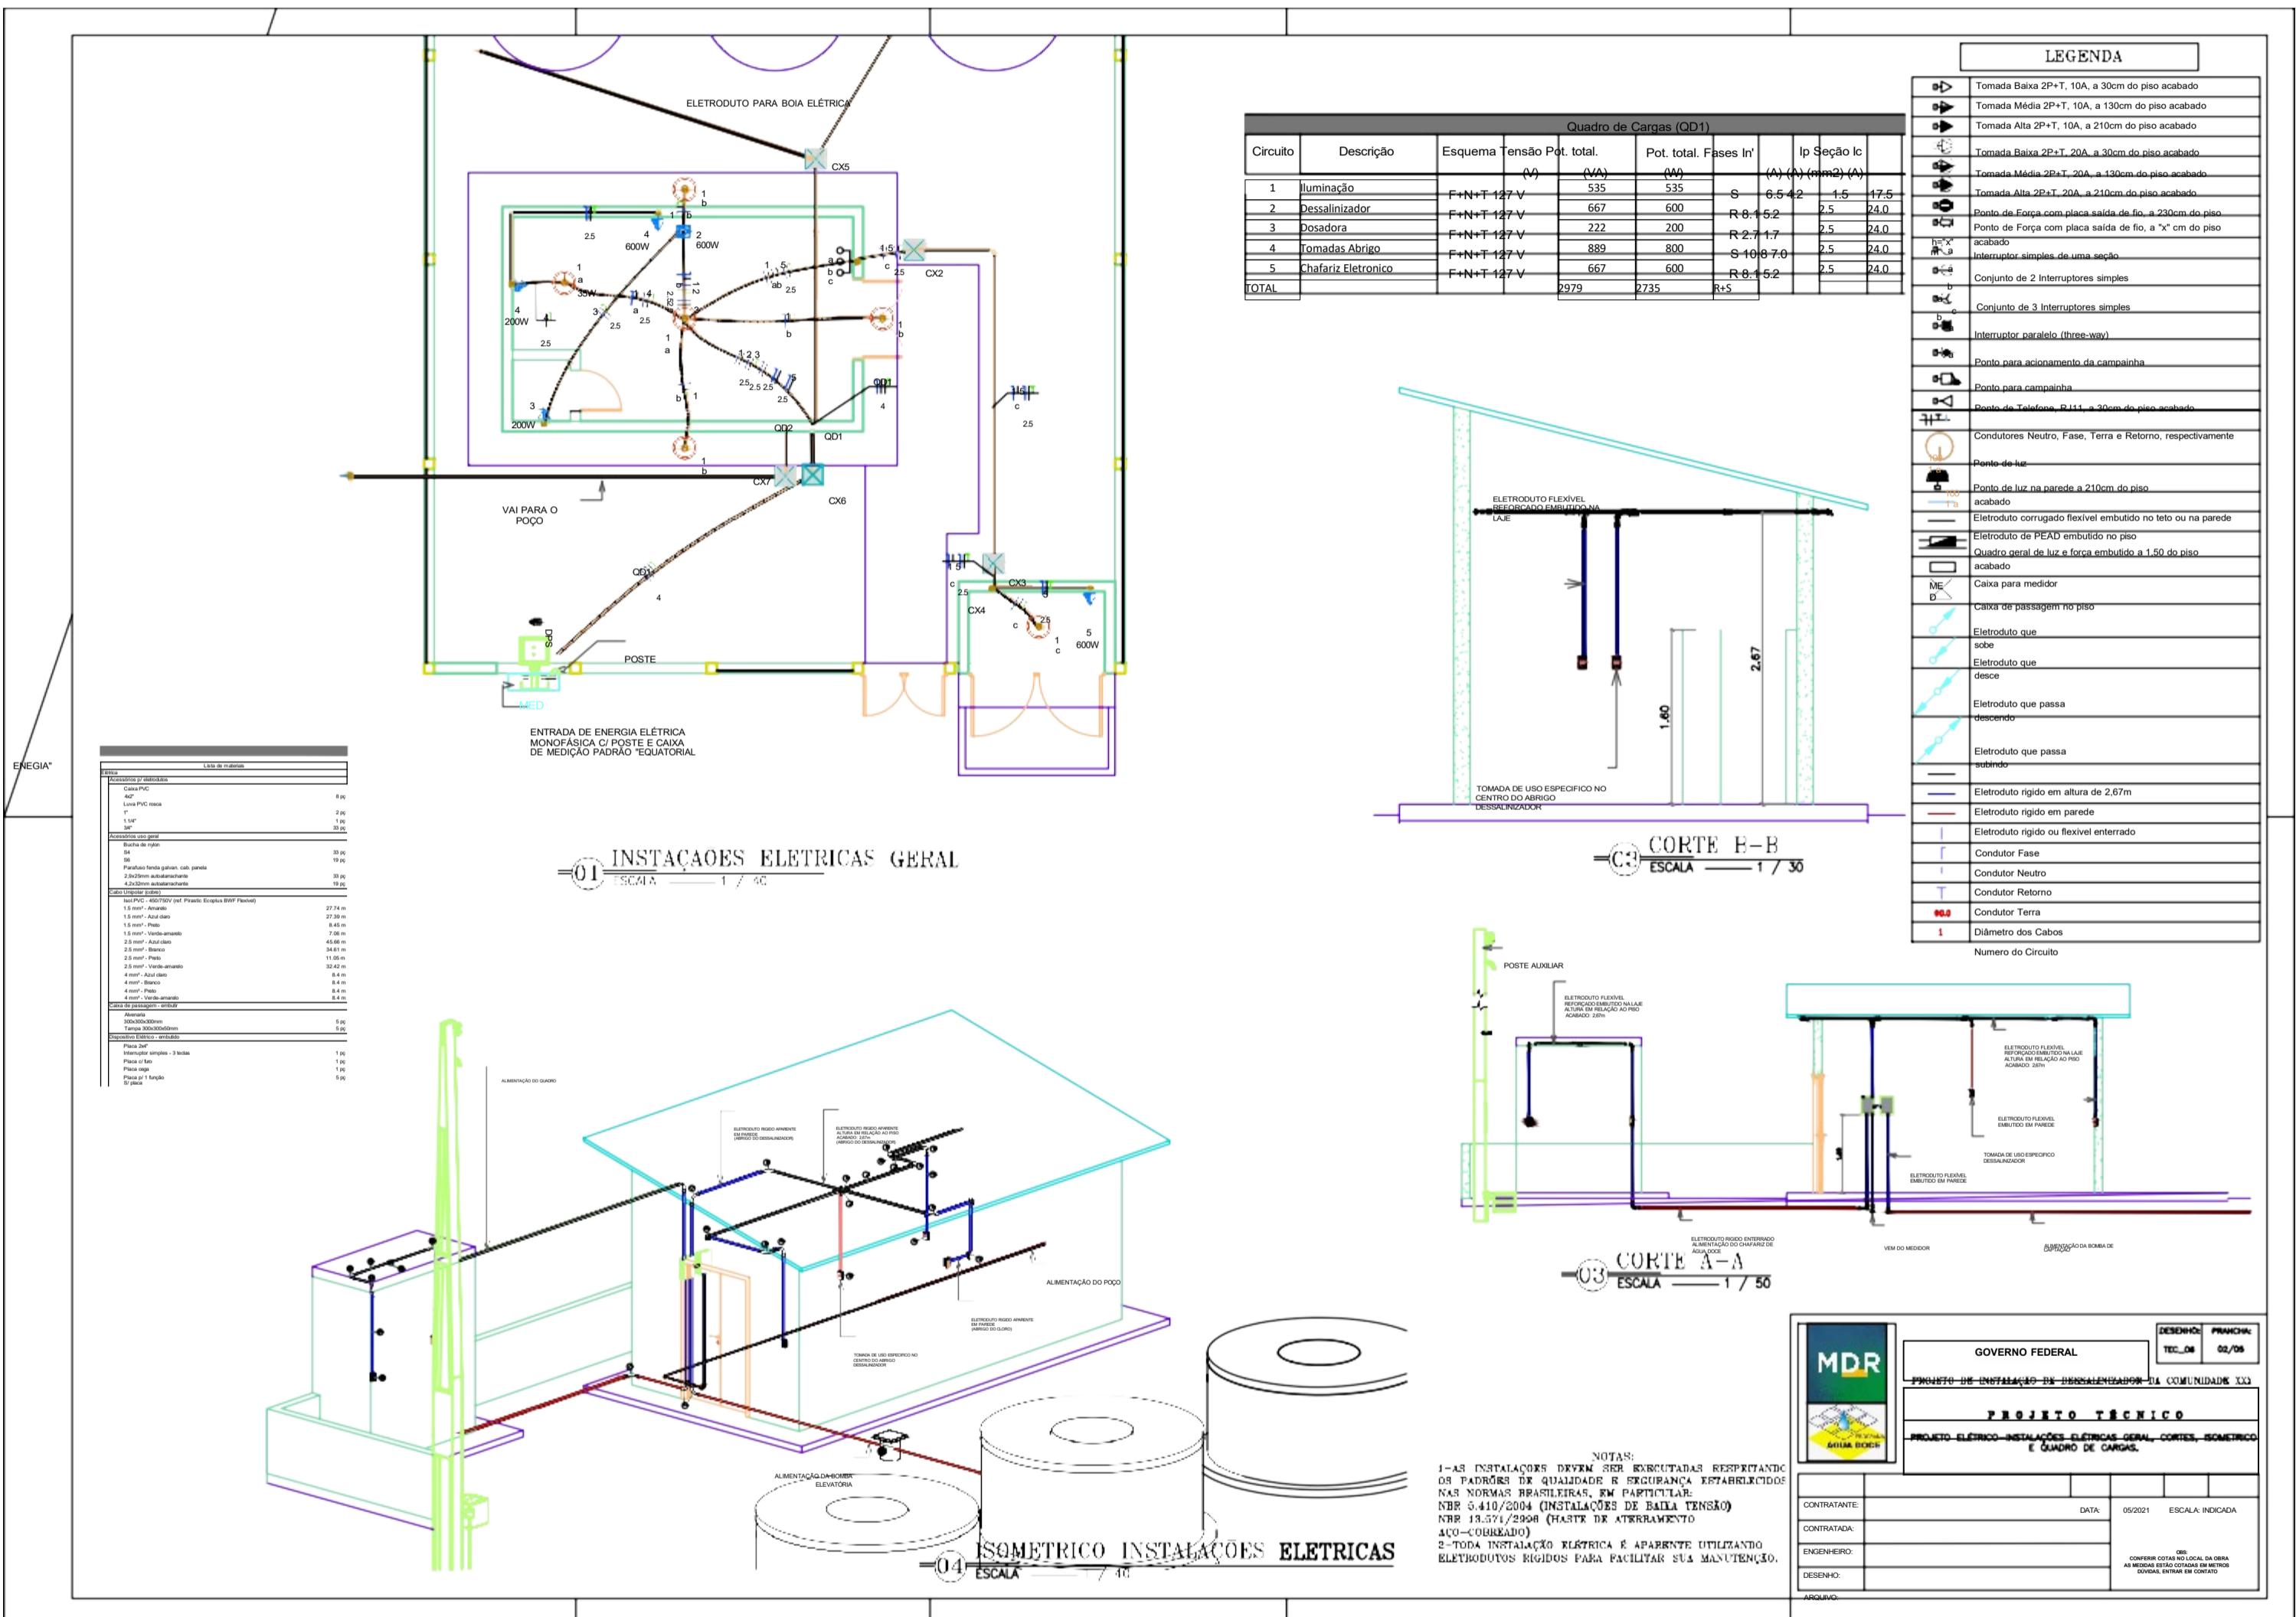

Quadro de Cargas (QD1)

Círculo	Descrição	Esquema	Tensão	Pot. total.	Pot. total. Fases In'	Ip	Seção	Icc	Disj dV	total							
											(V)	(VA)	(W)	(A) (A)	(mm ²) (A)	(kA) (A)	(%)
1			F+N+T 127	535	535	S	6.5	4.2	1.5	1.62							
2	Iluminação	V		667	600		R	8.1	5.2	2.5	1.02						
3	Dessalinizador	F+N+T 127		222	200		R	2.7	1.7	2.5	0.93						
4	Dosadora	V		889	800		S	10.8	7.0	2.5	1.53						
5	Tomadas Abrigo	F+N+T 127		667	600		R	8.1	5.2	2.5	1.84						
TOTAL		F+N+T 127		2979	2735	R+S											
		V															
		F+N+T 127															
		V															

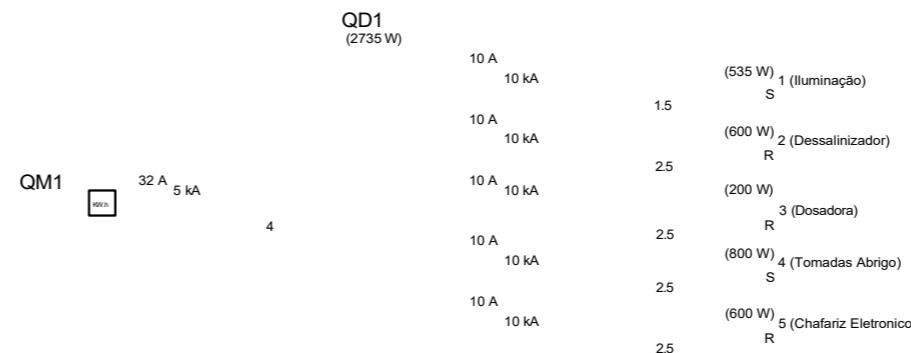

ESQUEMA DE DISPOSIÇÃO DO QUADRO DE COMANDO DO MOTOR

QUADRO DE MOTOR - Q.Mt

T
vai 1 p/ cada circuito.

vem do Q.Med / Q.DLF.

N
vai 1 p/ cada circuito.

vem do Q.Med / Q.DLF.

Componentes de comando

- Disj. Termomagnético curva C;
- Contator;
- Relé bi-metálico;
- Relé de temperatura;
- Relé de nível;
- Chave comutadora;
- Chave de velocidade;
- Botonaria liga/desliga;
- Termômetro;
- Voltímetro;
- Horímetro.

(Motor-bomba 2.0 cv)

Q.DLF

Cir. 7 4,0

PAREDE

PERIGO

1. Quando um disjuntor atuar, desligando algum circuito ou a inteira, a causa pode ser um sobrecarga ou um curto-circuito. Desligamentos frequentes são sinais de sobrecarga. Por isso, NUNCA troque os disjuntores por outros de maior capacidade

Quadros aparentes (amperegem), simplesmente. Como regra, a troca de um disjuntor por outro de maior capacidade requer, antes, um redimensionamento do circuito da troca de fios e cabos por outros de maior (bitola).

2. Se os desligamentos forem frequentes e, principalmente, se as tentativas de religar a chave tiverem isso significa, provavelmente, que a apresenta anomalias internas, que podem ser identificadas e corrigidas por profissionais qualificados.

GOVERNO FEDERAL

GENERALIDADES
As instalações elétricas devem ser executadas respeitando os padrões de qualidade e segurança estabelecidos nas normas brasileiras, em particular a NBR5.410/2004, e não devem ser alteradas sem prévia autorização do engenheiro projetista responsável.

CONDUTORES

-A seção do condutor neutro de cada circuito é igual ao da fase do mesmo;

-O condutor neutro NUNCA poderá ser ligado ao condutor protegido terra após passar pelo quadro geral da instalação;

-O condutor neutro de um referido circuito EM HIPÓTESE ALGUMA deverá ser compartilhado com outro circuito, ou seja, cada circuito deverá possuir seu próprio condutor neutro advindo de seu quadro de distribuição.

-A fim de facilitar a instalação dos circuitos de cada quadro de distribuição, sugere-se que estes sejam identificados pelas seguintes cores:
Fases Vermelha; Neutro Azul; Terra Verde/Amarela; Referência Branca.

1	2	3	910	911</

